
令和 7年度 西川アイプラザ給水ポンプユニット取替修繕

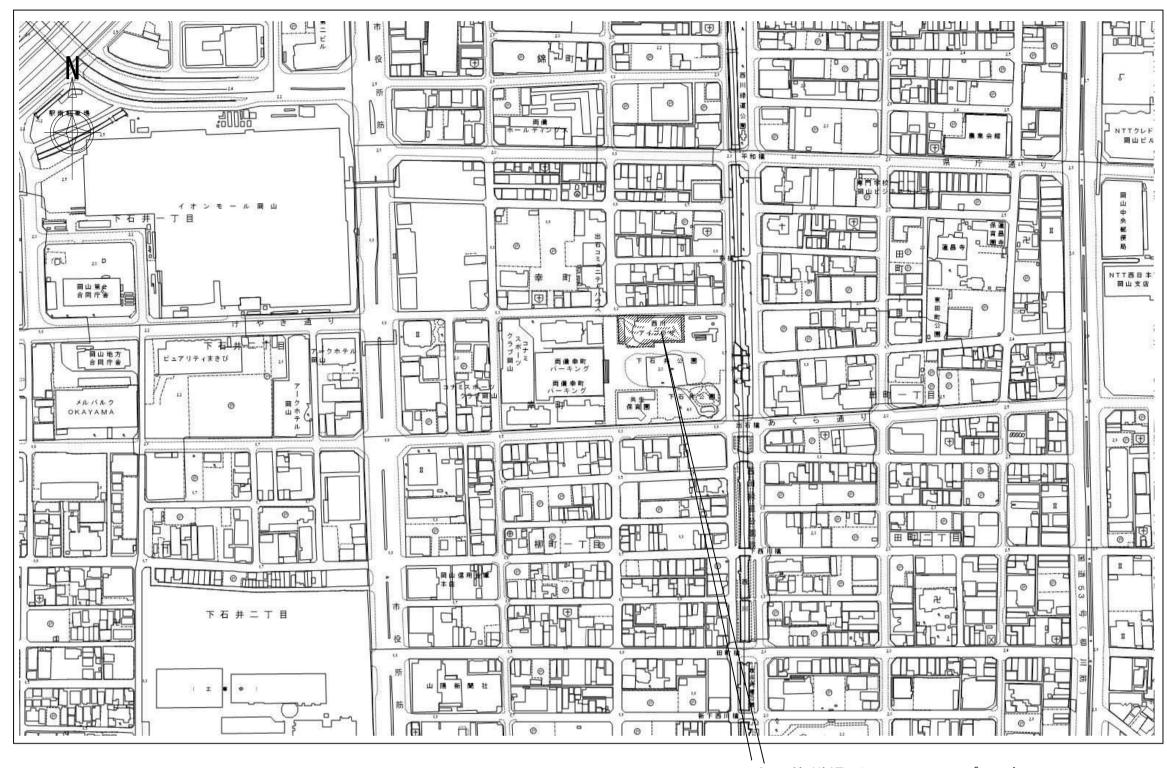

付近見取図 S=1:2,500

今回修繕場所;西川アイプラヤ 岡山市北区幸町10番16号


図面リスト

図 番	図 面 名 称	縮尺
M-01	図面リスト・配置図・付近見取図	1:2, 500, 1:500
M-02	地下2階平面図、機器表	1:100,
M-03	受水槽室詳細平面図(修繕後)、受水槽室A展開図(修繕後) 受水槽室B展開図(修繕後)、受水槽室制御線(修繕後)	1:20
M-04	受水槽室詳細平面図(修繕前)、受水槽室A展開図(修繕前) 受水槽室B展開図(修繕前)、受水槽室制御線(修繕前)	1:20

* 特記事項

作業可能期間及び時間について:2026年3月7日22時~2026年3月10日5時までとする。

上記期間の中で、既存撤去、取替を行い館内を平常使用できるようにすること。

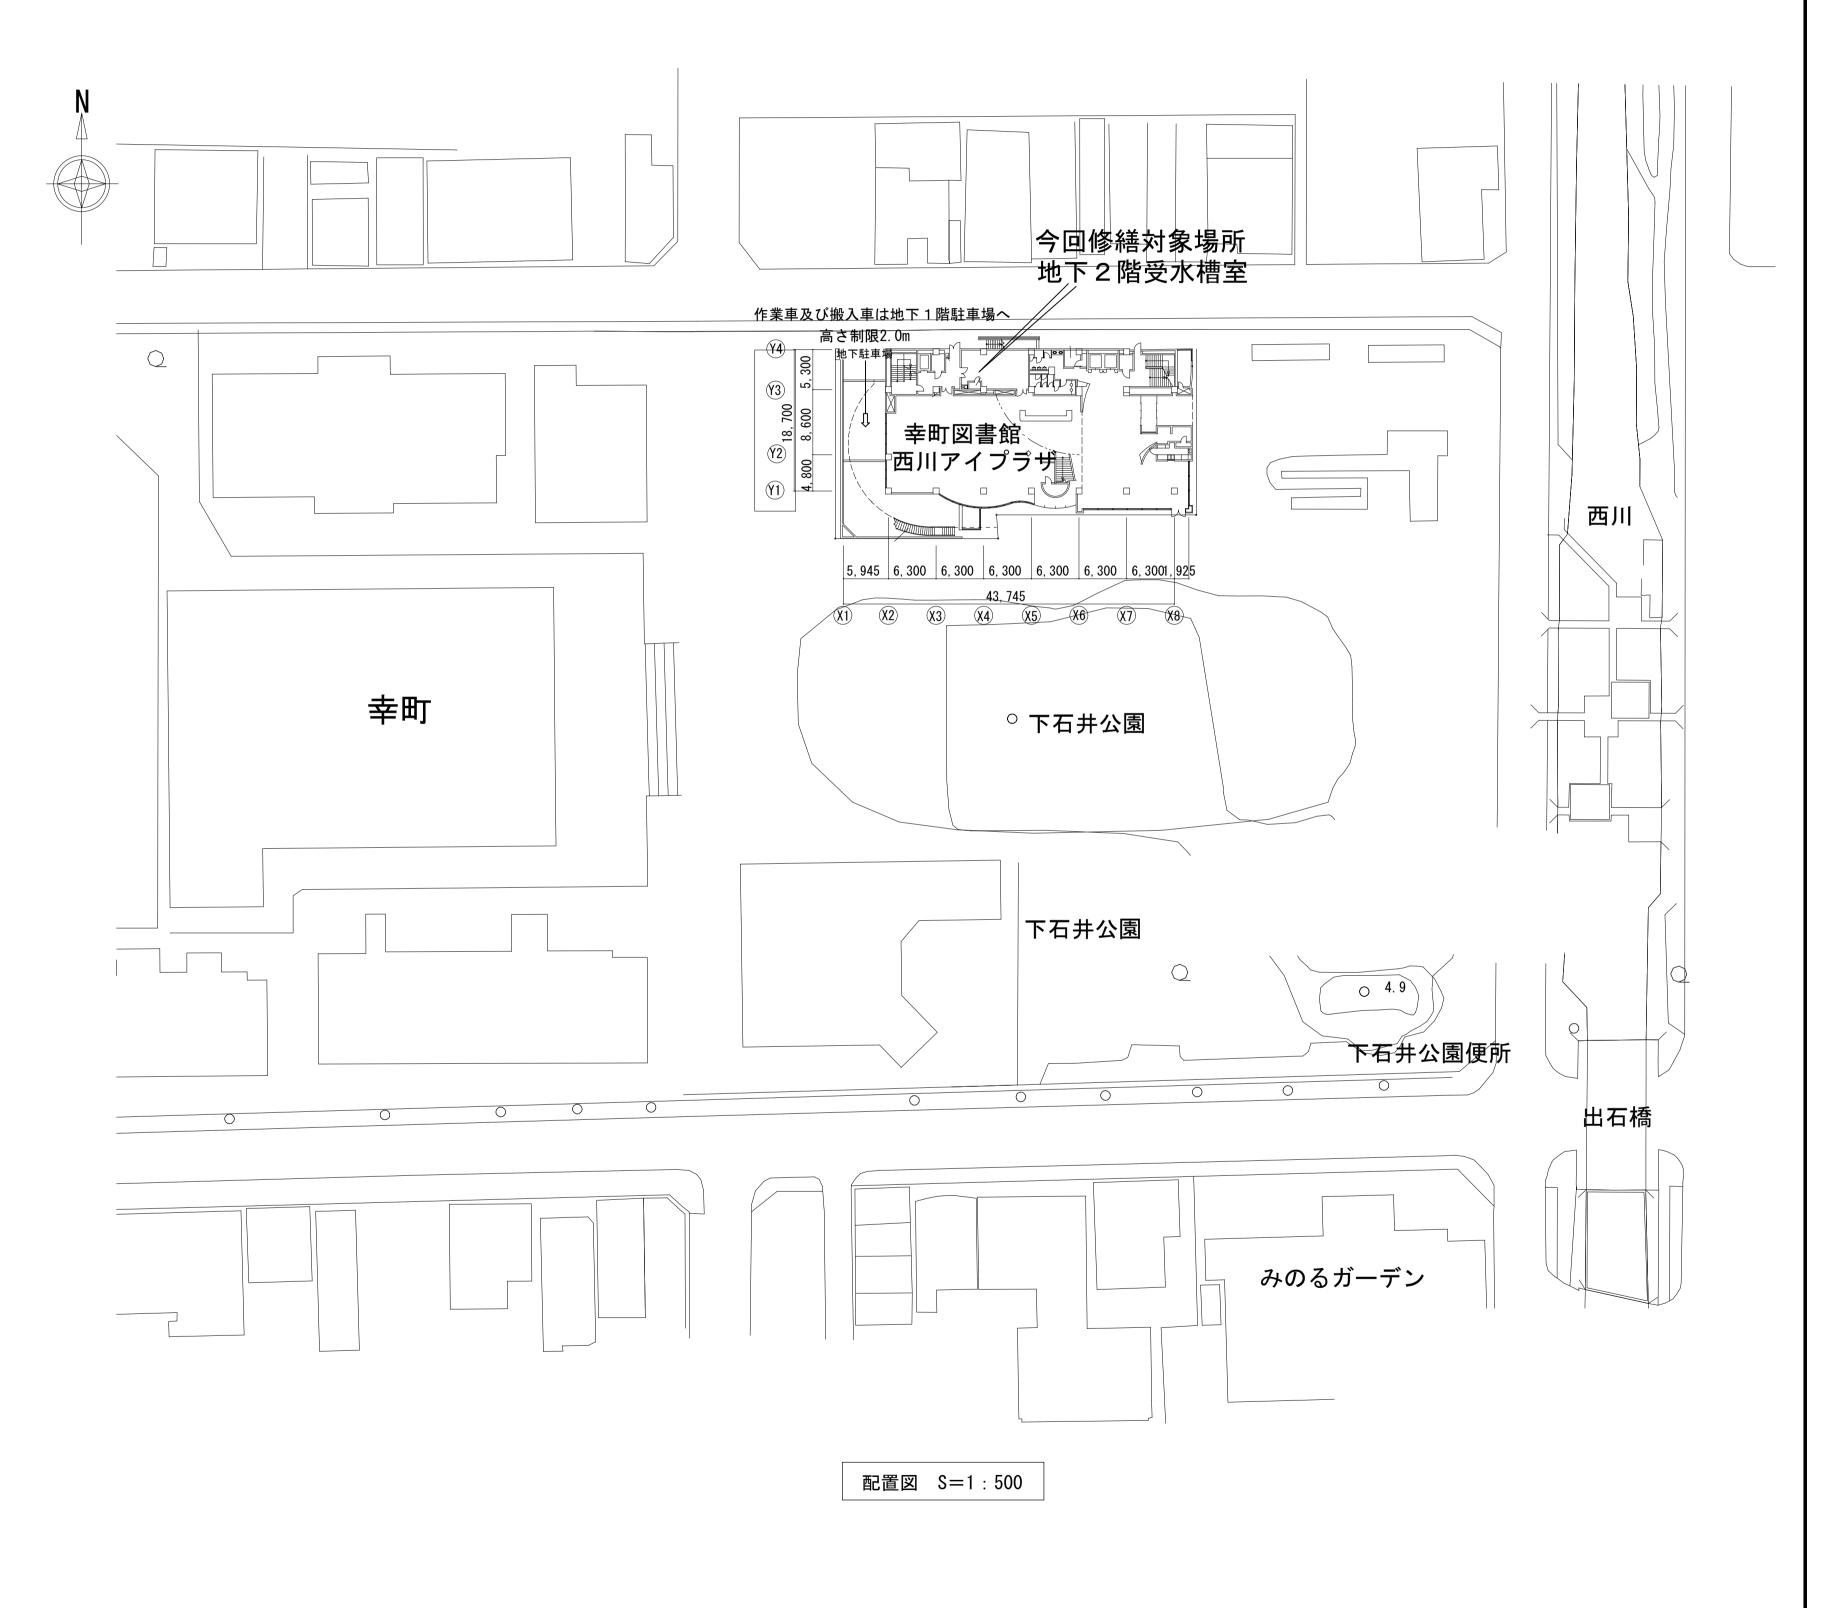


縮 A1:1/2500,1/500 尺 A3:1/5000,1/1000

西川アイプラザ給水ポンプユニット取替修繕

岡山市 都市整備局 住宅・建築部 公共建築課

図 付近見取図面 配置図

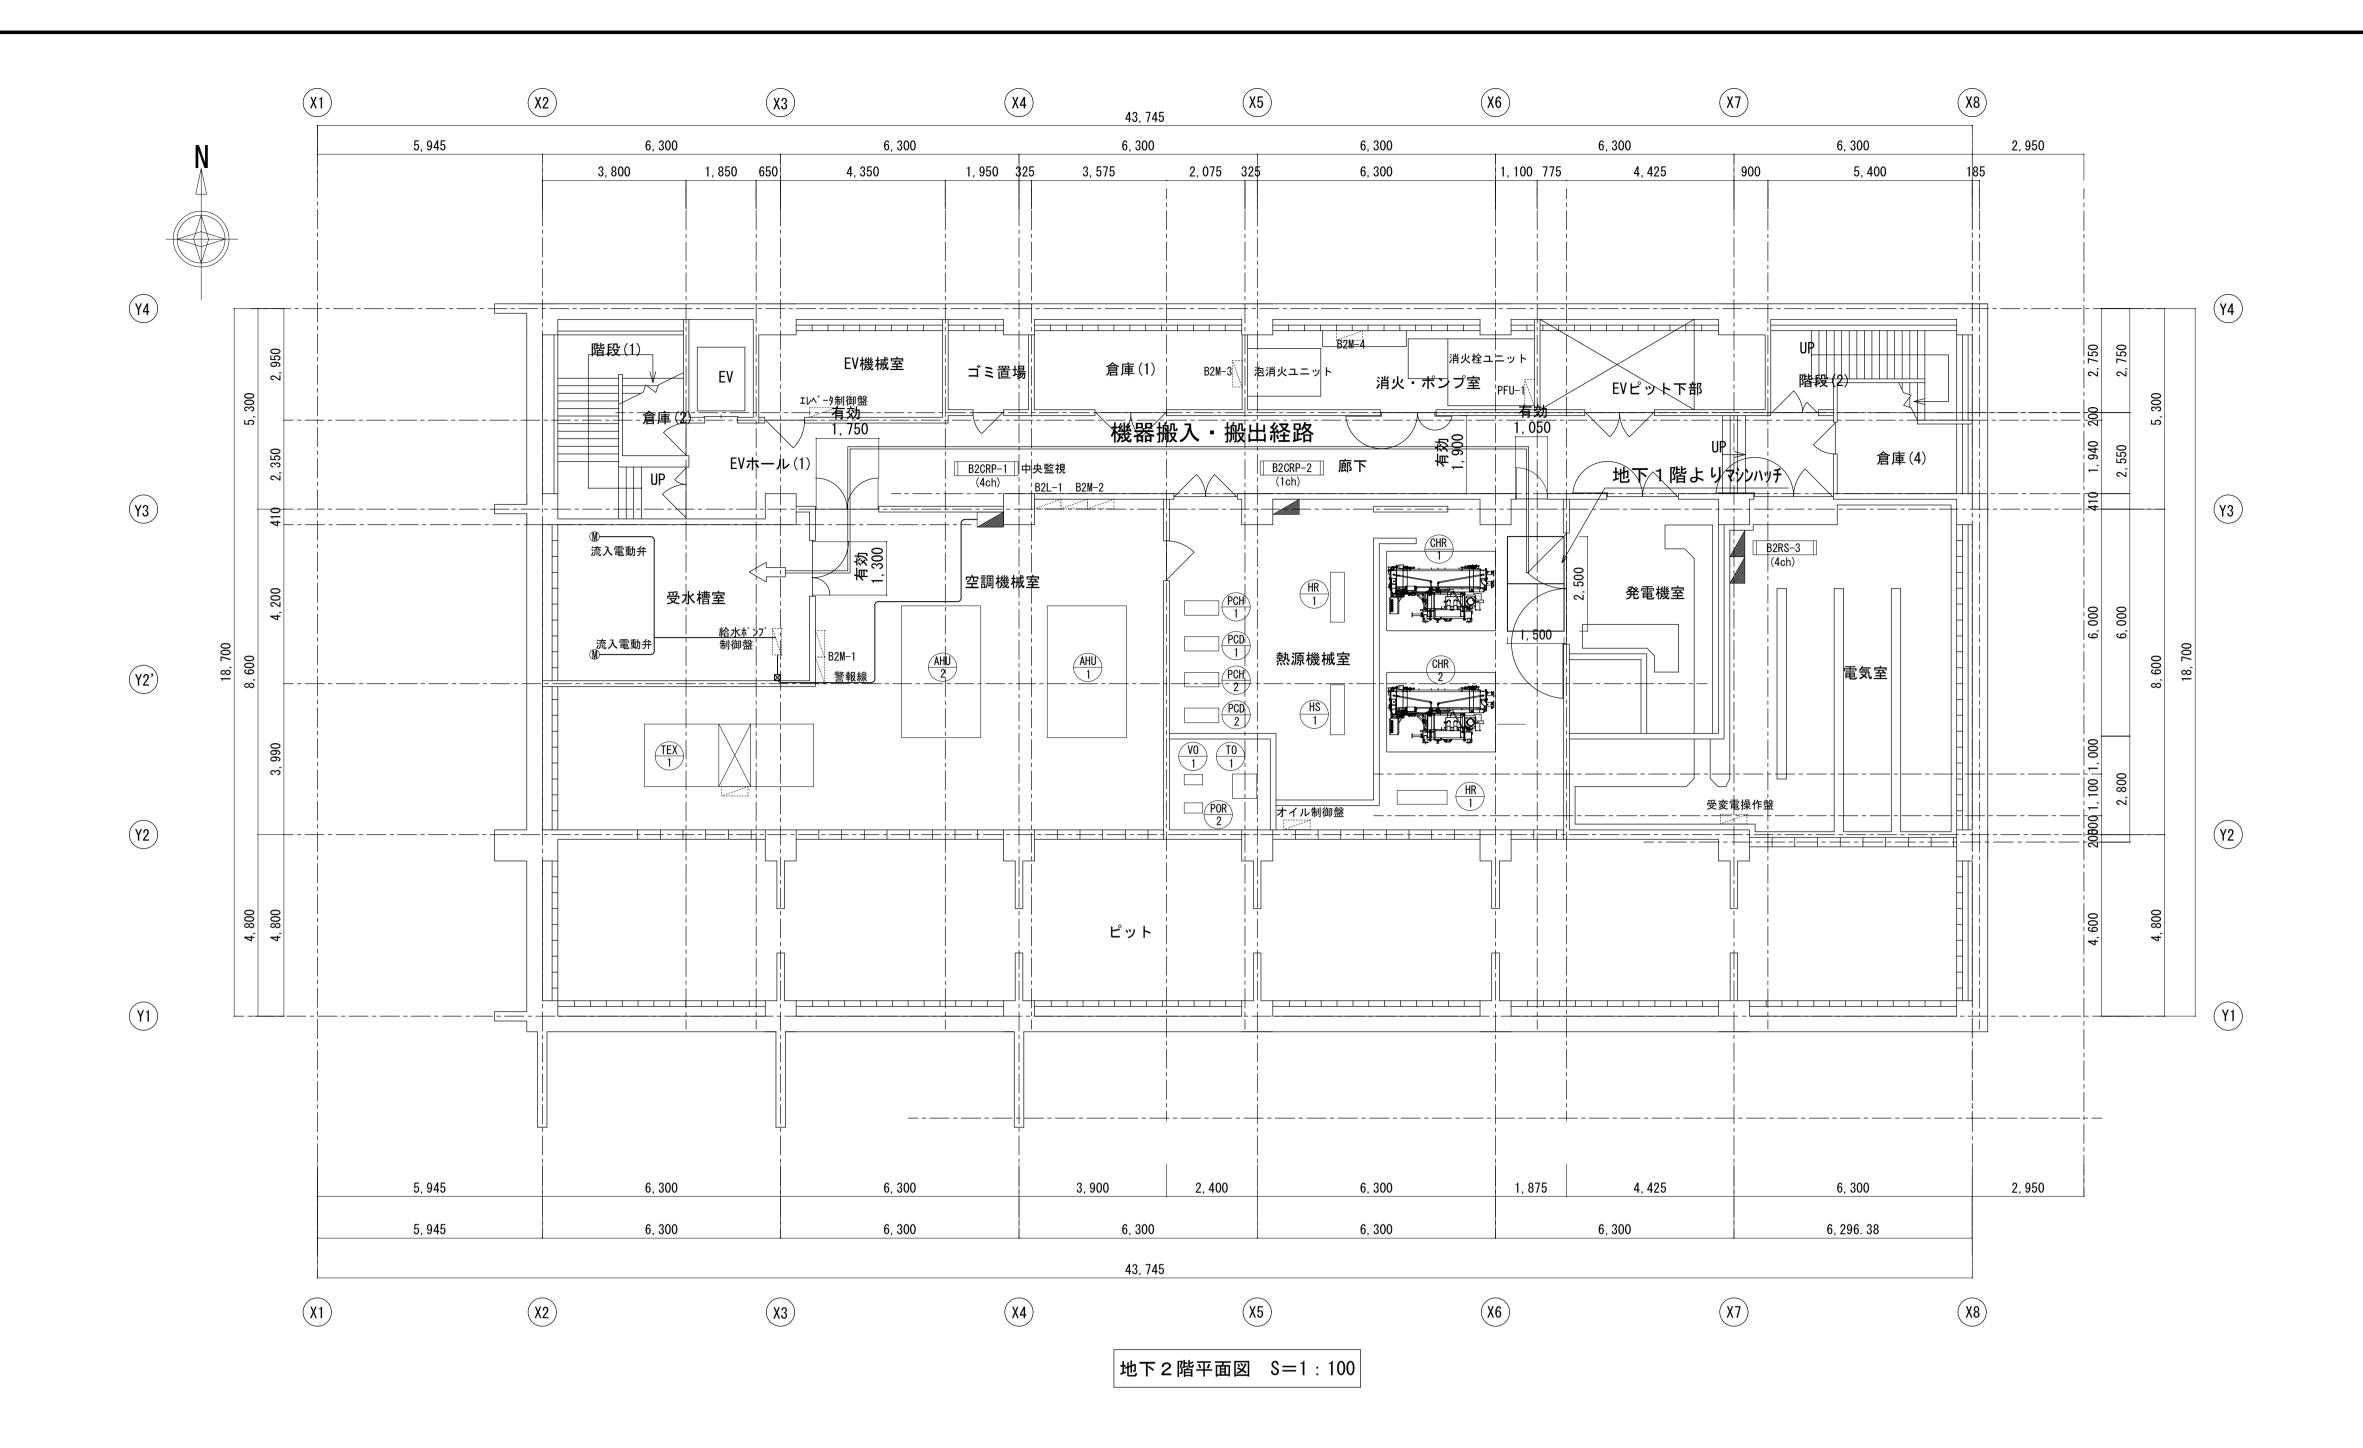

機器表(取替前)

機器			電動機					
	名 称	機器仕様	φ-V	KW	台数	設置場所	備考	
記号				(W)		I		
PU-1	加圧給水ポンプュニット	2台並列交互型, インバーター制御, 推定末端圧カー定型	3-200	5. 5	1	受水槽室	既設型式: 50×40FSGD65.5A×2	
		商用バックアップ回路。市水流入電動弁回路, DCリアクトル					エバラフレッシャー	
		$\phi 50 \times 40-600 (\text{L/min}) \text{x48m}$					無線通信機能(NFC)搭載	
		寸法: 2.1m x 0.6m x1.1H 質量280Kg						
		付属品:制御盤, 防振架台, スルース弁, 逆止弁, 圧力タンク						

機器表(取替後)

機器			電動機			1		
	│ 名 称	機器仕様	φ-V	KW	台数	設置場所	備考	
記号				(W)				
PU-1	加圧給水ポンプュニット	2台並列交互型, インバーター制御, 推定末端圧カー定型	3-200	5. 5	1	受水槽室	取替後参考型式: 50BNBME5.5AN	
		商用バックアップ回路,市水流入電動弁回路, DCリアクトル					Cグループ,無線通信機能(NFC)搭載	
		$\phi 50 \times 40-600 (\text{L/min}) \text{x48m}$					停電時昇圧速度抑制機能	
		寸法: 1.1m x 0.52m x1.2H 質量330Kg					Et-ド運転機能	
		付属品:制御盤, 防振架台, スルース弁, 逆止弁, 圧力タンク						

修繕名	西川アイプラザ給水ポンプユニット取替修繕									
図	地下 2 階平面図					縮	A1:1/100	,		
面	機器表					尺	A3:1/200	,		
NO.	0. 岡山市 都市整備局 住宅・建築部 公共建築					課	令和 7:	年11月		
/		担当課長	課長補佐	係 長	副主	查•	主任・技師	担当者		
	1/									
	02									
′										

