

令和7年度 青果冷蔵庫棟201号室冷凍機ほか改修工事

図面リ	スト				
図面番号	機 械 設 備 図 面 名 称	縮尺	図面番号	電気設備図面名称	縮尺
M - 01 / 11	表紙・図面リスト		E-01 / 7	岡山市建築設備工事(電気) 仕様書	
M - 02 / 11	岡山市建築設備工事(機械)仕様書		E-02/7	動力盤結線図・盤参考姿図・電気配線系統図(201室)	
M - 03 / 11	付近見取図・配置図	1:1000	E-03/7	青果冷蔵庫棟 動力設備(改修後) 1 階平面図	1 : 100
M - 04 / 11	青果冷蔵庫棟201号室冷凍機器リスト		E-04/7	青果冷蔵庫棟 動力設備(改修後)2階平面図	1 : 100
M - 05 / 11	青果冷蔵庫棟 2 O 1 号室冷凍機改修後 1 · 2 階平面図	1 : 100	E-05/7	青果冷蔵庫棟 動力設備(改修後)屋上階平面図	1 : 50
M - 06 / 11	青 果 冷 蔵 庫 棟 2 0 1 号 室 冷 凍 機 改 修 後 屋 上 階 平 面 図	1 : 100	E-06/7	青果冷蔵庫棟 2階既設動力設備配線撤去図	1 : 100
M - 07 / 11	青果冷蔵庫棟 冷凍機器搬入計画図	1 : 150	E-07/7	水産冷蔵庫棟冷却塔既設動力設備撤去・更新図	1 : 50
M - 08 / 11	青果冷蔵庫棟201号室既設機器ダクト類撤去2階平面図	1 : 100 1 : 50			
M - 09 / 11	水産冷蔵庫棟205号室冷却塔機器リスト				
M - 10 / 11	水 産 冷 蔵 庫 棟 2 0 5 号 室 冷 却 塔 更 新 2 階 平 面 図	1 : 50			
M — 11 / 11	水 産 冷 蔵 庫 棟 2 0 5 号 室 冷 却 塔 搬 入 計 画 図	1 : 100			


	-	工事名	青果冷蔵	庫棟201号室	冷凍機ほ	か改修工事		No.	
	3	図面名	表紙・図	面リスト		縮尺	M -	- 1 / 1 1	
	冠	引山市	市場	事 業 部	令和	17年8月	有限会社	t	
		担当課長	課長補佐	係長	課員	担当者] ワークシ	ノステム設	計事務所
١	建						〒702-8		
١	築						岡山市	中区藤崎	奇623−1
ı								TEL. 086-2	74-5612
	≞n.	担当課長	課長補佐	係長	課員	担当者	承認	検図	製図
١	設								
١	備								
١									

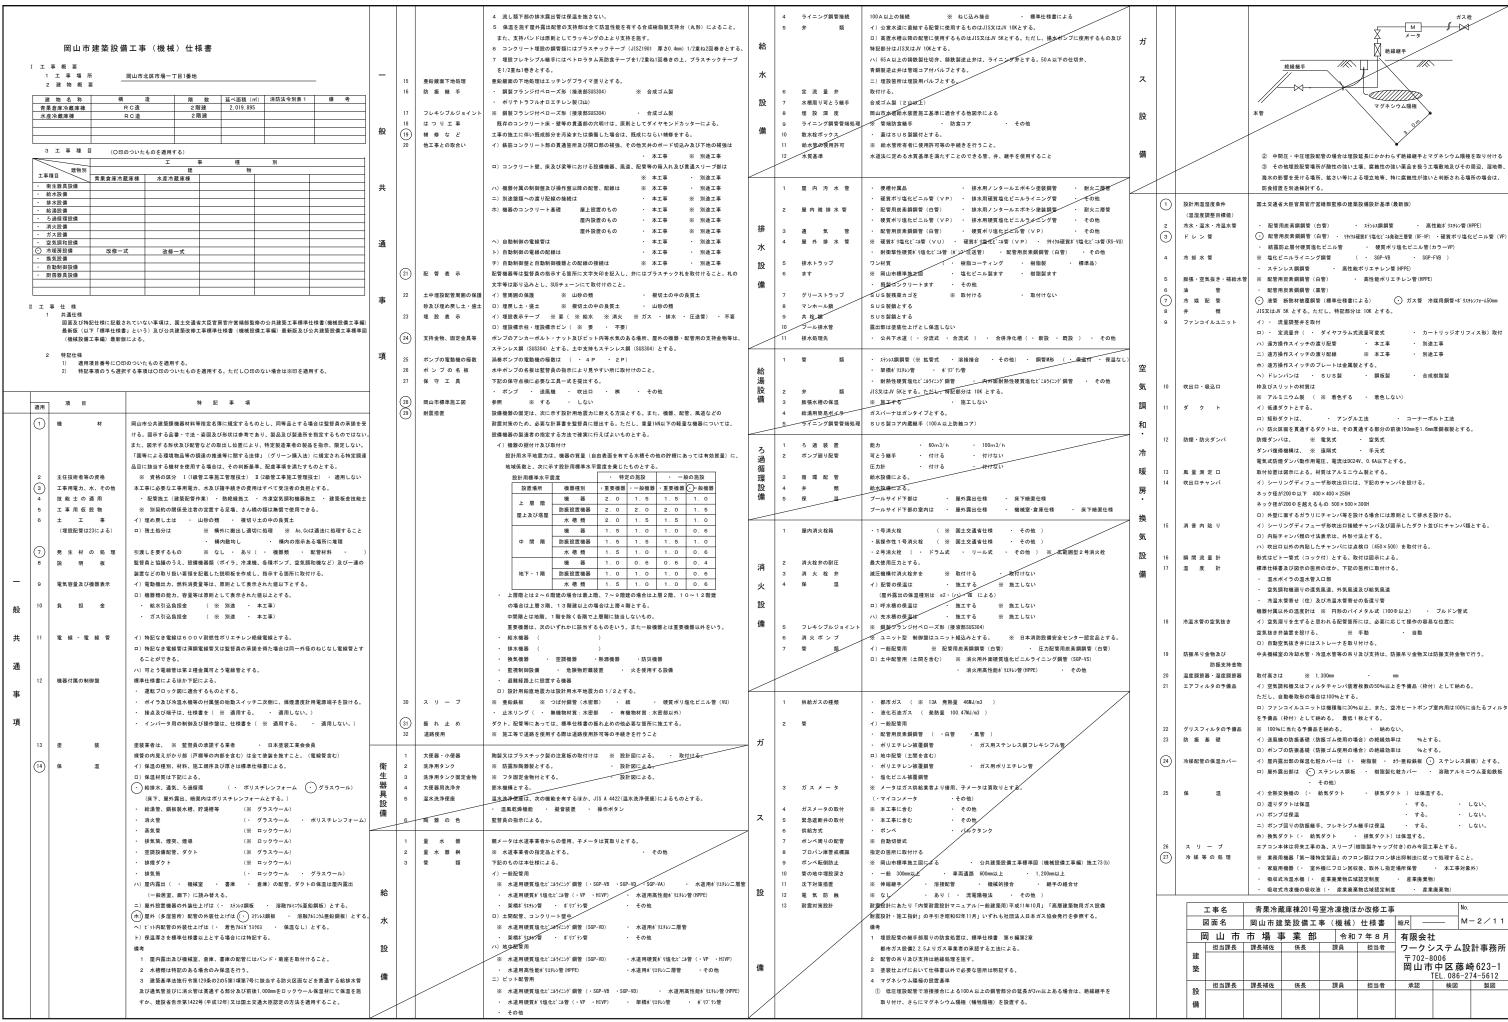

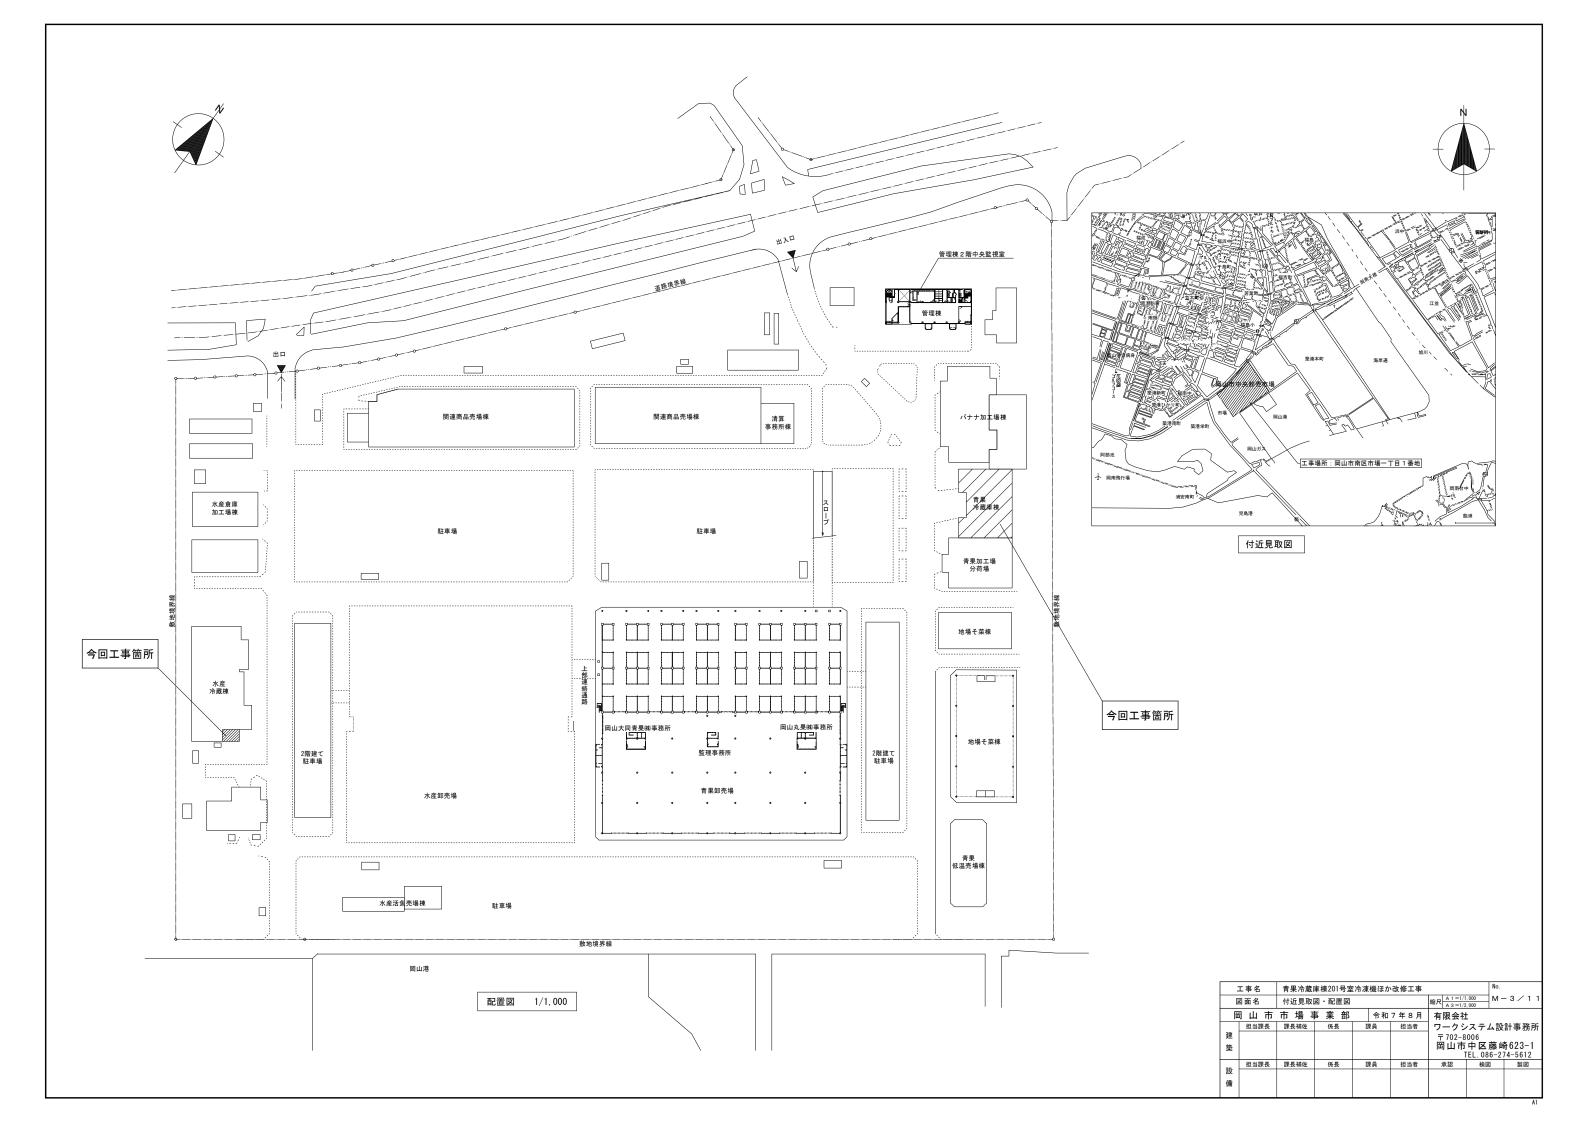

機器リスト

			\(\dagger \da		仕	様		- 冷媒配管			電気容	里			
記号	機器名	室内機形状	冷 凍 能 力 (kw)	電源	圧縮機出力 (kw)	送風機出力 (kw)	除霜方式 (kw)	一 /T 殊配官 液管×ガス管	別売附属品	消費電力 (kw)	運転電流 (A)	漏電遮断器 (AT)	台 数	備考	
R-1	空冷一体屋外設置型冷凍機		44.4 (蒸発温度:-15℃)	3 φ 200V	18. 3	1.5	_	φ 22. 22 × φ 28. 58		25. 0	78. 0	150	2	屋上設置 重量:859kg	
	参考品番 OCU-CR3000MVF (塩害仕様)								7クティブフィルター SPK-AF280E				4		
				1 φ 200V					コントローラー SEC-C270TA	0. 018		30/5	2	延長ケーブル、親子同期通信キット	
									防振架台 RBMRO-632E				2	重量:62kg	
							ヒーター								
UC-1	冷却器	天吊形	27. 36 (TD=10°C)	3 φ 200V	_	0. 6	6.8	ϕ 9. 52 × ϕ 19. 05	CO2冷凍機用サービス配管 SPK-TU124x2 SPK-TU126	1. 33	4. 6	30/10	4	201号庫設置	
	参考品番 CC-D24000HEVN								霜取り復帰センサー 1FC05540159000 霜取り時	6. 86	23. 4	30/30	2	延長ケーブル	
F-1	庫内搬送ファン	天吊形	風量:2020m ³ /h	3 φ 200V						0. 154	0. 52		2	201号庫設置	
	参考品番 AH-3009TA-RG														

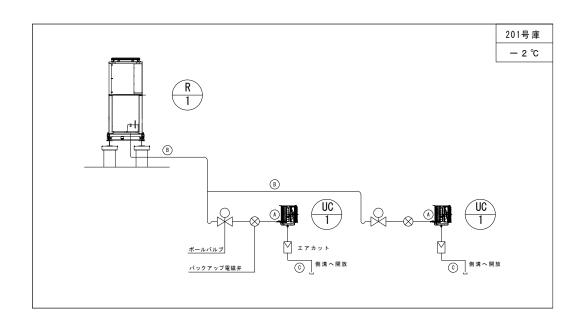


記号	冷媒サイズ (L/G) 保温サイズ(L/G)
•	9.52 φ /19.05 φ 保温サイズ は主配管同等
(A)	W 15 - 080 Mon


記号	冷媒サイズ (L/G)	保温サイズ (L/G)
0	22. 22 φ /28. 58 φ	エア ロフレックス20mm/38m
•	内外部SUSラッキン	グ (200 か)


記号	ドレン管
0	配管用炭素鋼管 25A
•	内部保温筒 SUSラッキング


冷媒・ドレン配管要領


- :	工事名	青果冷蔵	庫棟201号室		No.				
図面名 青果冷蔵庫棟201号室 冷凍機器リスト								N·S M	-4/11
ā	可山市	市場	事 業 部		令和	7 年 8 月	有限会社	t	
	担当課長	課長補佐	係長	100	果員	担当者	ワークシ	ノステム部	計事務所
建							∓ 702−8	006	
築								中区藤山	奇623−1
								TEL. 086-2	
	担当課長	課長補佐	係長	15	業員	担当者	承認	検図	製図
設									
備									
1	1	I	I	l		l	I	I	

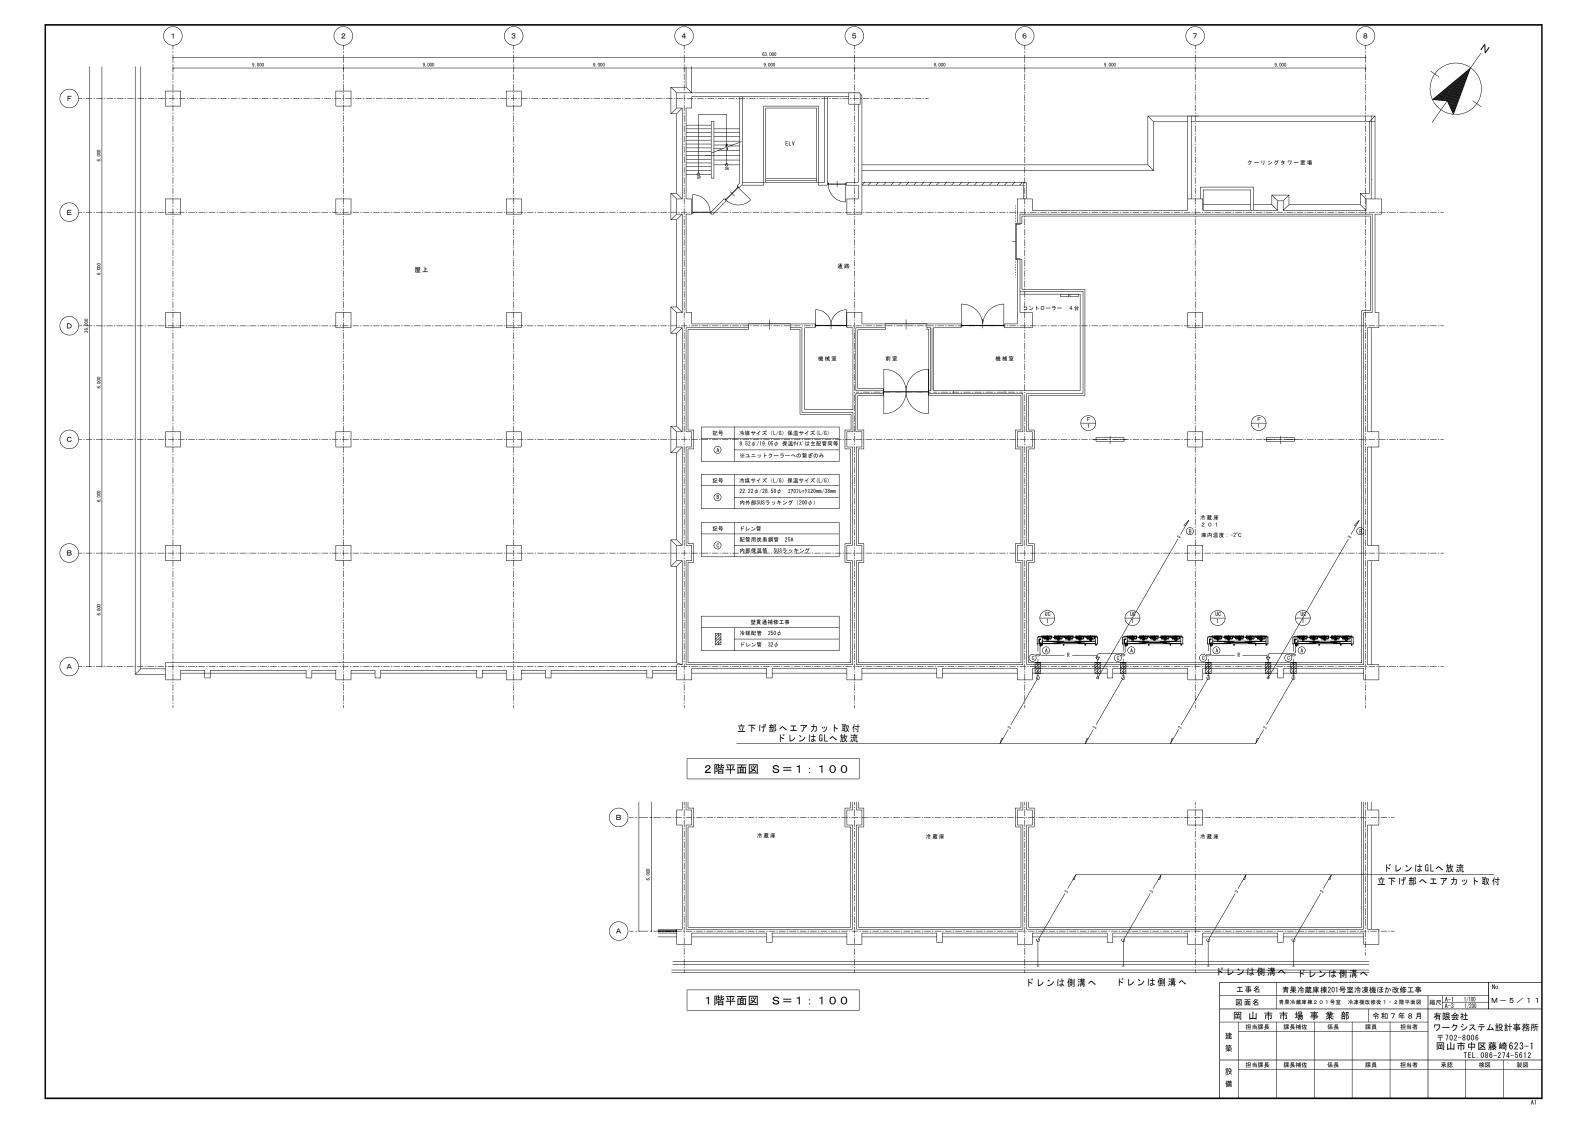

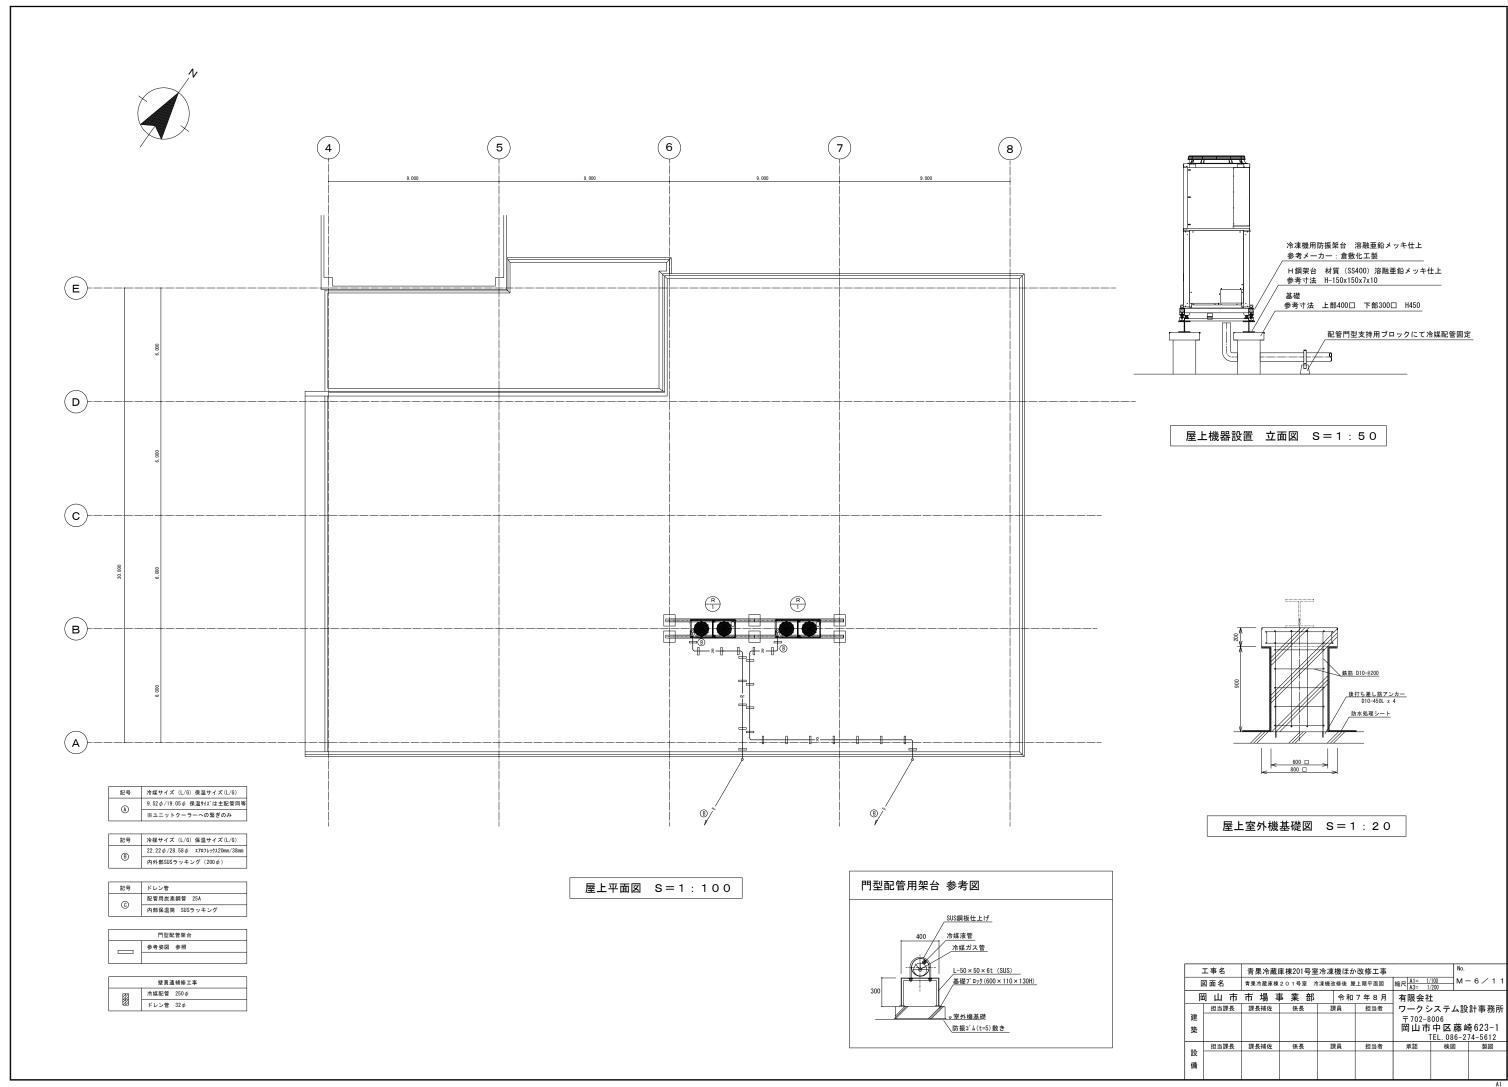


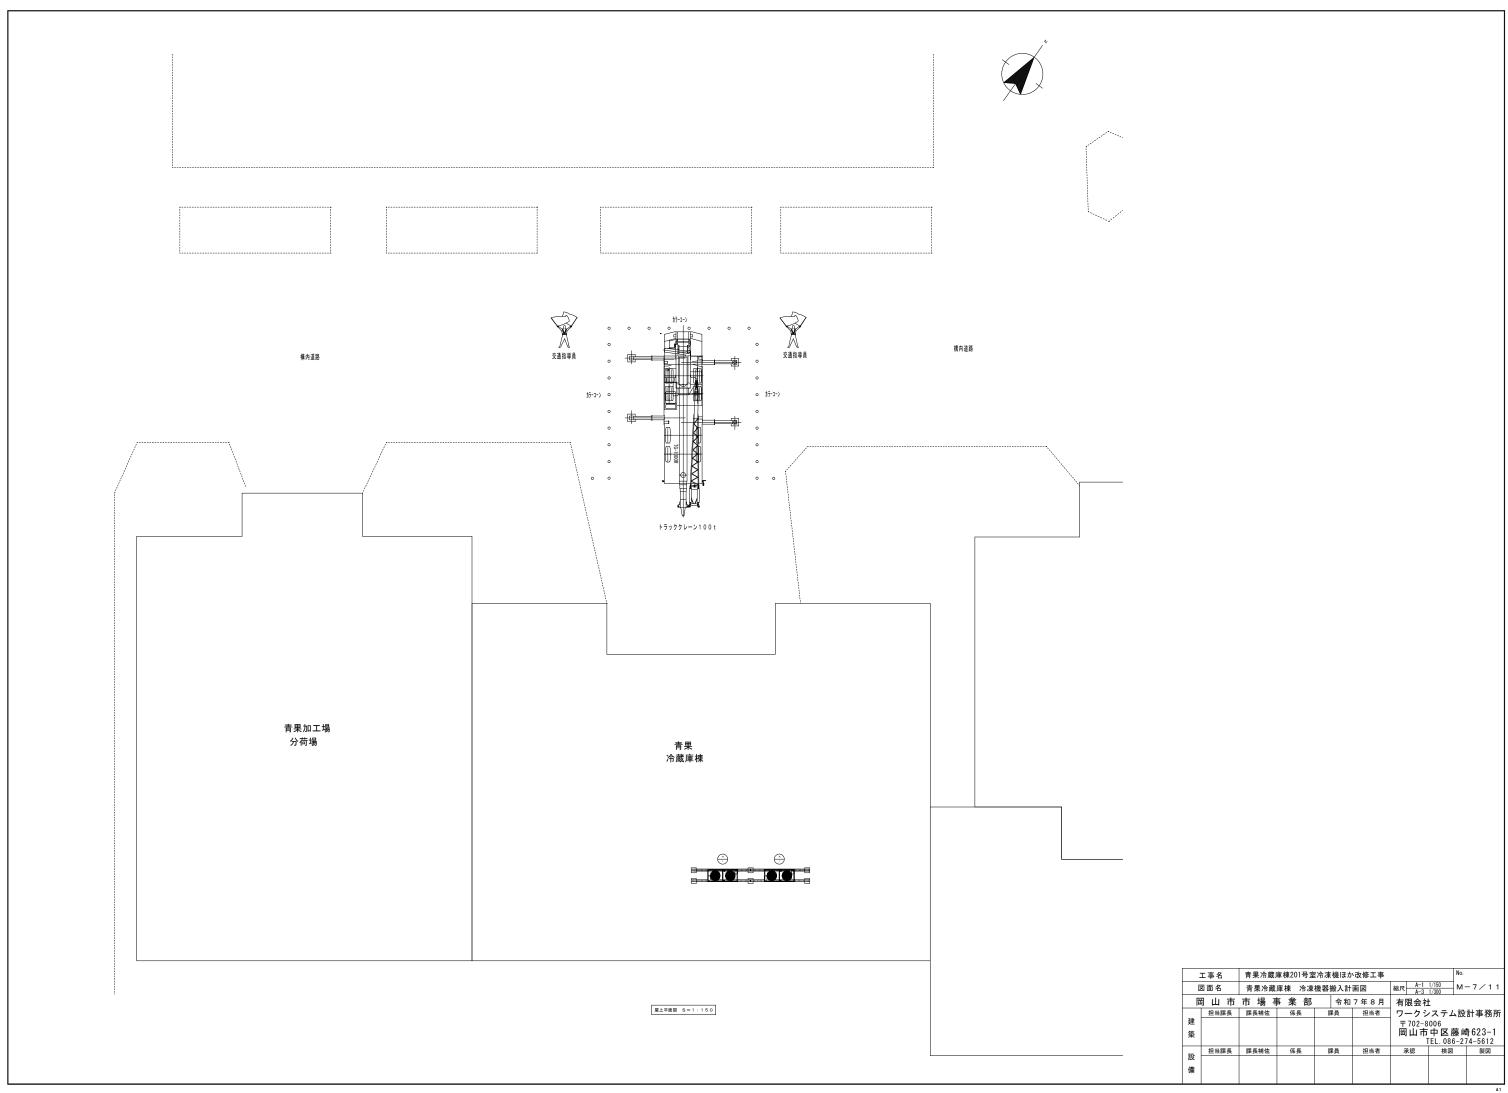

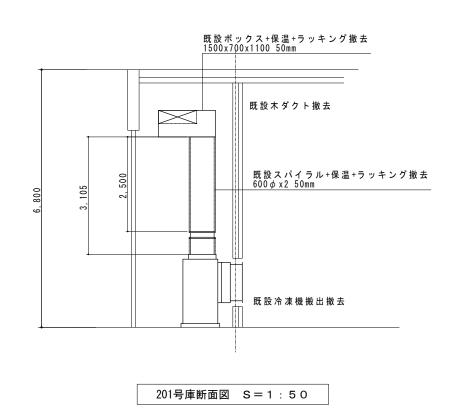

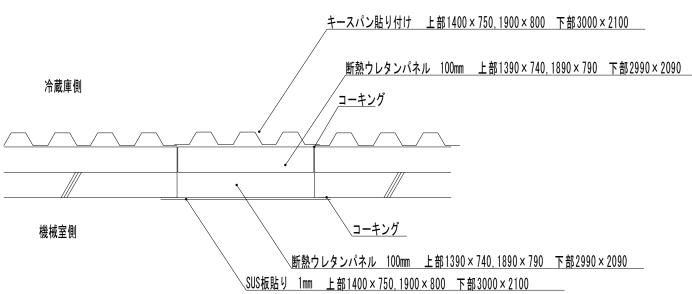

201号庫開口部閉鎖補修図 S=1:50

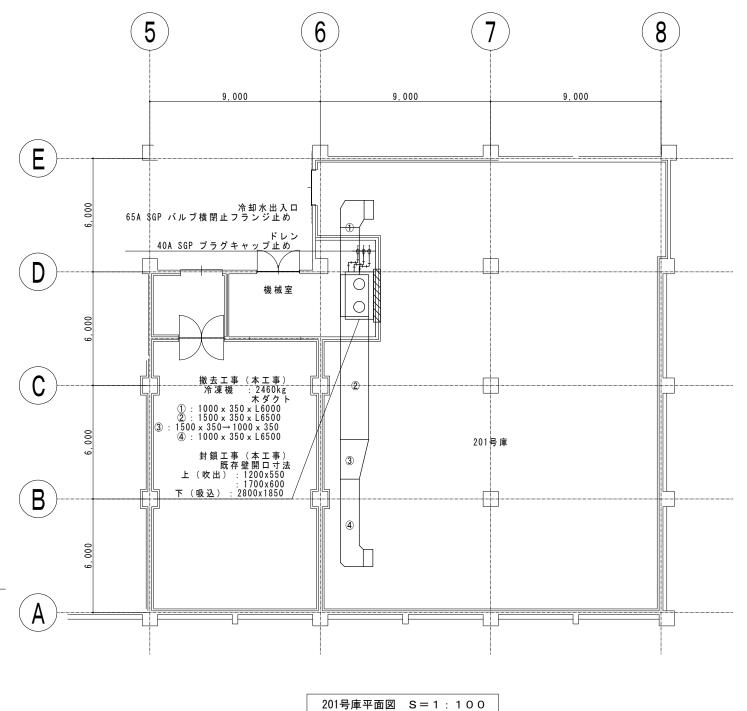


ſ	-	工事名	青果冷蔵	車棟201号室	冷凍	機ほか	心改修工事		No.	
[図面名	青果冷蔵庫棟	2 0 1 号室既設	機器ダ	クト類捕	放去2階平面図		00 · 1/50 00 · 1/100 M	-8/1
	ì	引山市	市場	第 業 部		令和	7 年 8 月	有限会社	t .	
		担当課長	課長補佐	係長 課員		果員	担当者	ワークシ	ステム設	計事務所
	建							₹702-8		
	築								中区藤崎	
								1	EL. 086-2	74-5612
	=n	担当課長	課長補佐	係長	466	果員	担当者	承認	検図	製図
	設									
	備									


機器リスト

				電動機(定	各出力)						
機器記号	名称	機器仕様		φ-V	KW (W)	設	置	場	所	台数	備考(参考型番)
CT-1	冷却塔	密閉式 低騒音型(塩害仕様)	送風機	3-200	1.5		屋	上		1	KMCL-40R
		冷却能力 181.4kW	散水ポンプ		0. 4						
		循環水量 520.0L/min	散布水ヒータ		3. 0						
		入口温度→出口温度 37.0℃→32.0℃									
		付属品 冷却水管理装置								1	EB-711SC
		制御盤(SUS304 指定色)								1	現地手配品
		圧力スイッチ								1	SNS-C106
		温度スイッチ								3	TNS-C1034C
P-1	冷却水ポンプ	片吸込渦巻ポンプ		3-200	2. 2					2	65X50FS4H62. 2F

	工事名	青果冷蔵	青果冷蔵庫棟201号室冷凍機ほか改修工事							
図面名 水産冷蔵庫棟205号室 冷却塔機器リスト #						縮尺 A-1 M.S A-3 N.S	N	1 −9∕11		
畄	引山市	市場	事 業 部	令和	7 年 8 月	有限会社	t			
	担当課長	課長補佐	係長	課員	担当者	ワークシ	ステム設	計事務所		
建						〒702-8	006			
築						岡山市	中区藤崎	奇623-1		
,,,						1	TEL. 086-2	74-5612		
	担当課長	課長補佐	係長	課員	担当者	承認	検図	製図		
設										
備										

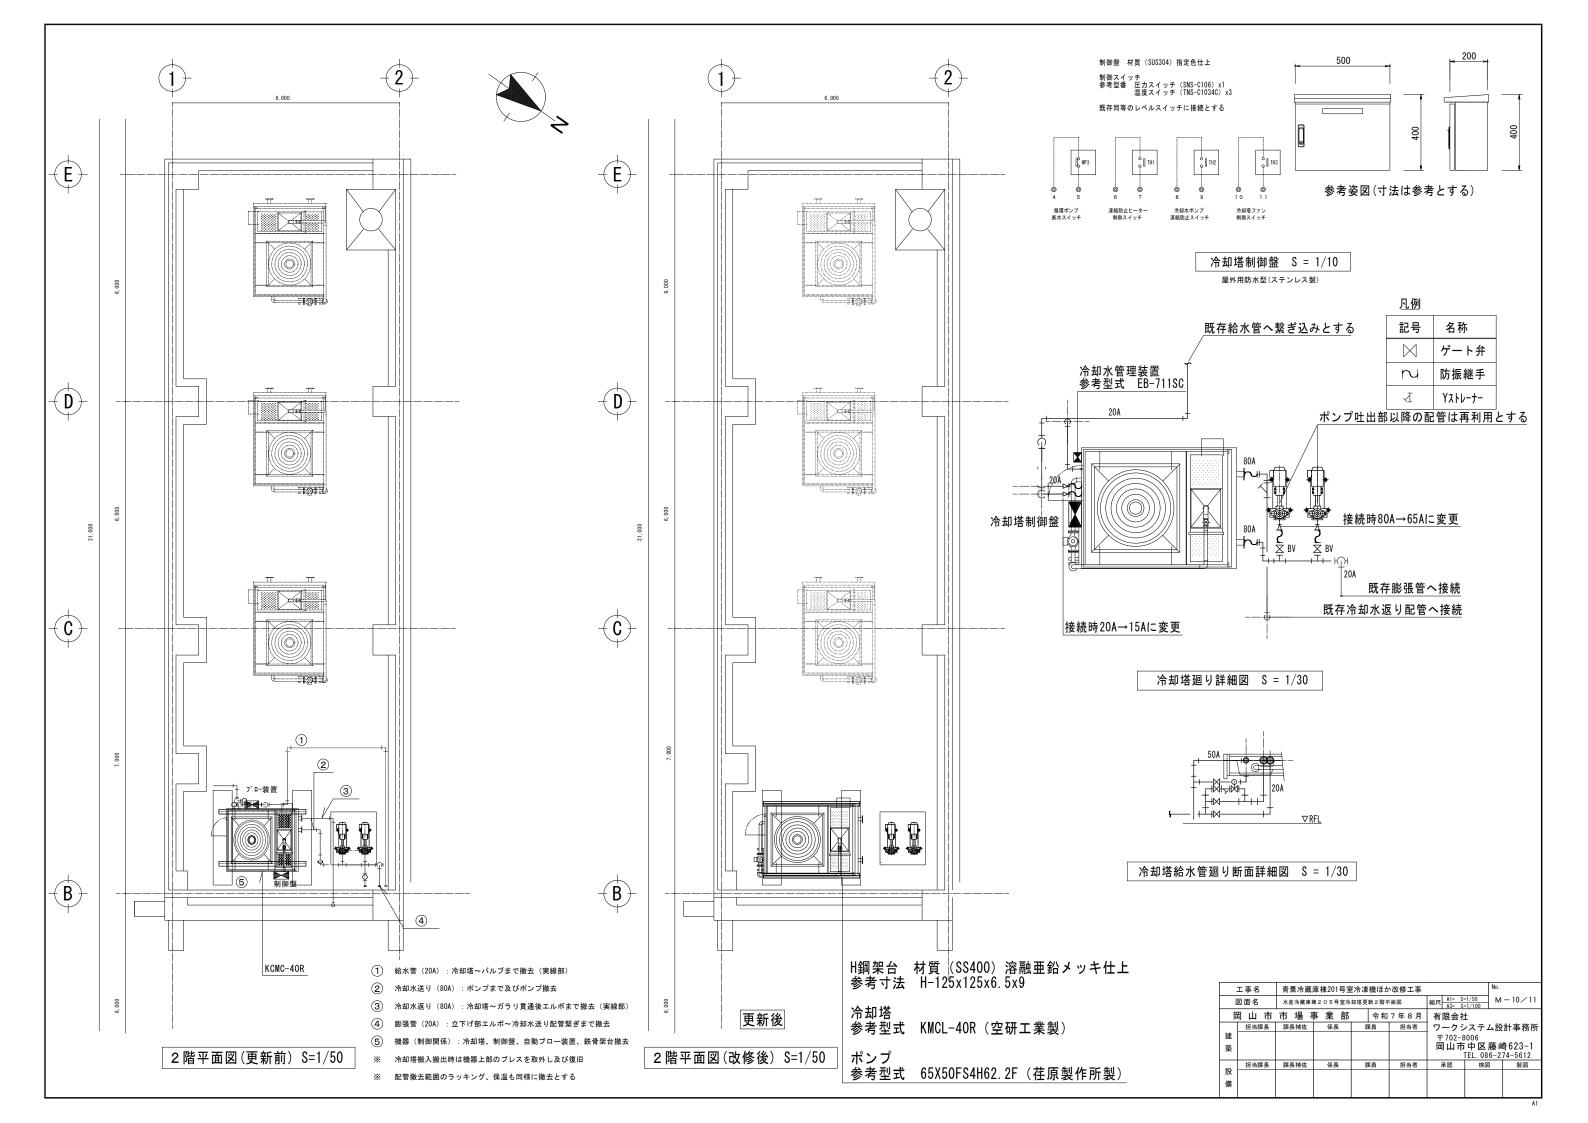



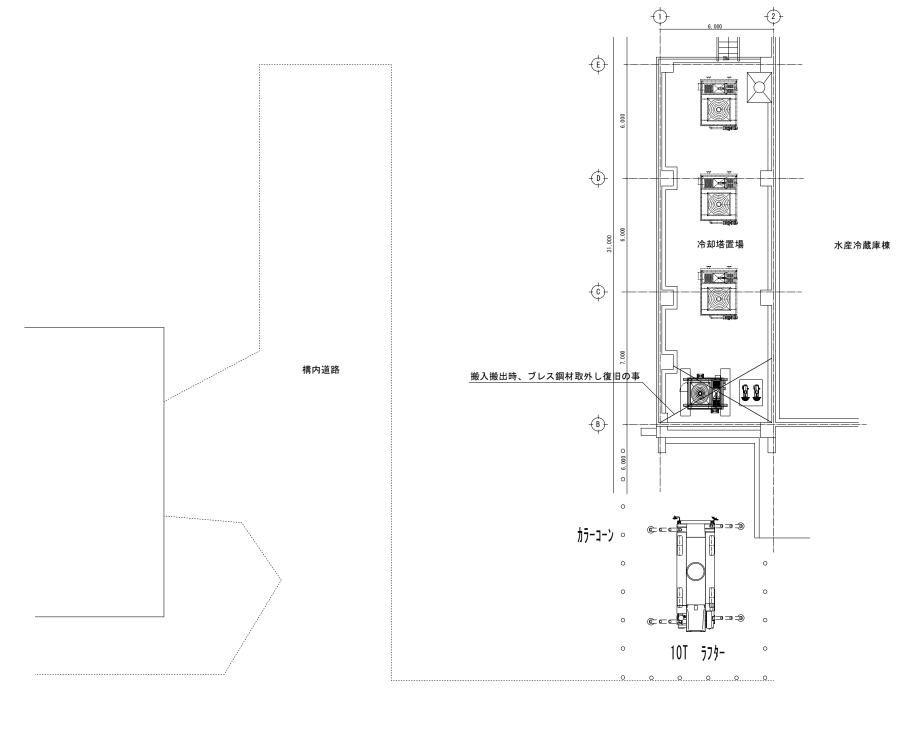



構内道路

2階冷却塔置場平面図 S=1:100


	工事名	青果冷蔵』		No.				
図面名 水産冷蔵庫棟205号室冷却塔搬入計画図 #							/100 M /200	-11/11
ń	可山市	市場	事業部 令和7年8月 有限			有限会社	t	
	担当課長	課長補佐	係長	課員	担当者	ワークシ	ノステム設	計事務所
建						₹702-8	3006	
築						岡山市	中区藤山	奇623-1
~							TEL. 086-2	74-5612
≞n.	担当課長	課長補佐	係長	課員	担当者	承認	検図	製図
設								
備								


	17. 接 地	極 下記による。		1. 工 事 範 囲	· 配管 · 配線 · 機器等取付 · 撤去	1. エ 事 範 囲 ・配管 ・配線 ・機器等取付 ・撤去
		接 地 の 種 類 記 号 接 地 抵 抗 値 接 地 の 種 類 記 号 接 地 抵 抗 値	┐ 発		三相3線式 · 6k v · 200V · 60H z	2.自動火災報知設備 ・受情機 P型 級 回線 ・GR型 アドレス
		共同接地 E _{AD} 10Ω以下 · 交換機用 E _t 100Ω以下	11	3. 仕様明細	別仕様書による。 ・ U字ポルト (・ 本工事 ・ 別途工事) ・ Iビーム (・ 本工事 ・ 別途工事)	→ 副受信機 級 回線 ・ 自立型 ・ 壁掛型
岡山市建築設備工事(電気)仕様書	_	第 A 種 E _A 10Ω以下 ・ 通 信 用 E _A t 10Ω以下 第 B 種 E _B Ω以下 ・ 通 信 用 E0及びE0A 100Ω以下	∥電	サ. テェノノロッソ大开定行装置 など	Uデホルト (・ 本工事 ・ 別途工事) ・ 『ヒーム (・ 本工事 ・ 別途工事) ・ チェーンブロック (・ 本工事 ・ 別途工事) ・ 天井走行装置 (・ 本工事 ・ 別途工事)	・ 自立型 ・ 壁掛型 ・ 自立型 ・ 壁掛型 ・ 3. 非 常 警 報 装 置 ・ 発信器、ベル、表示灯等の形式 ・ 一体型 ・ 複合装置 ・ 単独型
		第 B 種 EB Ω以下 ・ 通 信 用 E0及びEDA 100Ω以下 第 D 種 ED 100Ω以下 ・ 測 定 用 Eo ———			· コンクリート製 ・ 鋼板製 (・ 本工事 ・ 別途工事)	
I 工 事 概 要		第 C 種 Ec 10Ω以下 · ELCB回路用 EDELB 100Ω以下	設		消火器 (粉末ABC、蓋圧式) (· 10形 · 20形 儒) 工具 · 製造者の標準一式	5. ガス 漏れ 警 報 設 備 ・ 検知器 ・ 移動接点付 (L P G) ・ 受信機 回線
1 工 事 例 安 1 工 事 場 所 岡山市南区市場一丁目1番地	<u> </u>	雷 保 護 用 EAL 10 Q 以下	IJ		→ 六	報 (LPG) ・ 类信機 回線 ・ 認定品 ・ 非認定品
	18. 埋 設 表	示 - 黄銅板製(避雷設備用及び接地極埋設表示) SUS製	備			6.漏電火災警報設備· 1級認定品
2 建 物 概 要	般	・埋設シート(ダブル)	太	1.工事範囲		
建 物 名 称	max	 地中配線の埋設表示は80×80×300のコンクリート杭に裏側より方向種別をエッチング した硬質のプラスチック板を貼ったものとする。ただし、舗装された場所は鉄製のものとする。 		2.太陽電池アレイ	・出力 kW ・設備面積 ㎡ ・出力 kW ・電気方式 相 3線式	工具は・製造者の標準一式
水産冷蔵庫棟 R C 造 2 階建	共 19 再 使 用 機	器 取外し再利用機器は清掃及び絶縁抵抗測定のうえ取付のこと。	光	4.系 統 連 携		
	② 絶縁抵抗の湯		発			備
	通 (21.)補 修 な 22.露出配管の塗装		電	6.逆 潮 流 7.表 示 装 置	· 有 無	
	23. 耐震措		設備		報告	
3 エ 事 種 目 (○印のついたものを適用する)	争	対策のため、必要な計算書を監督員に提出する。ただし、重量IkN以下の軽量な機器については、	νĦ			数 1.
建物別及び屋外 エ 事 種 別	項	設備機器の製造者の指定する方法で確実に行えばよいものとする。	雷	1. 工 事 範 囲	・配管 ・配線 ・受雷部取付 接地極埋設 ・撤去	言
·電 灯 設 備		- 機器の据付け及び取付け 設計用水平地震力は、機器重量 [kN] に地域係数0.9とし、次に示す設計用標準水平震度を乗じ	保	2. 受 雷 部 3. 引 下 げ 導 線	突針 水平導体又はメッシュ導体 構造体利用 引き下げ導線 建築構造体利用 試験用接続端子箱	配 3.電 源 、※ 図面参照
○助 カ 設 備 改修一式 改修一式 ・受 変 電 設 備		たものとする。	護		・ 建築構造体利用(建築基礎等完了時構造体の接地抵抗を測定し、測定表を監督員に提出する。)	管 4. 器 成 カ 式 ·)
·発 電 設 備		設置場所 機器種別 ・特定の施設 ・一般の施設 重要機器 一般機器 重要機器 一般機器	設		· A型接地極 · B型接地極	設
・太陽光発電設備		上層階 注 1) 機 器 2.0 1.5 1.5 1.0	借	5.内部雷保護	SPD ・SPD分離機 ・ 等電位ボンディング	備
·L A N 設 備		屋上及び塔屋 防振支持の機器 2.0 2.0 2.0 1.5	NH			### 1. 施 エ 方 法 地中線保護方式 厚綱電線管 ポリエチレン被覆綱管(外面—限型)
- 構 内 交 換 設 備 - 映 像 音 響 設 備		屋上及び塔屋 2.0 1.5 1.5 1.0	L	1. エ 事 範 囲 2. ネットワーク	- 配管 - 配線 - 機器等取付 (キャビネット類) - 撤去 - 100BASE-TX/FX - 1000BASE-T/SX/LX - 10GBASE-SR/LB/ER/TX4/T	・ コンクリートトラフ ・ HIVE ・ 波付硬質合成樹脂管
· 拡 声 設 備		機 器 1.5 1.0 1.0 0.6 中間階 防振支持の機器 1.5 1.5 1.5 1.0	Α	2. 7 9 7 9 - 2	- 100BASE-1X/FX - 100UBASE-1/SX/LX - 10GBASE-SR/LB/ 2BAY-EX 4/1 - その他()	- 架空線電柱 - 遠心力鉄筋コンクリートは - 木柱 (注入柱)
·情報表示設備 ·TV共同受信設備		水槽類 1.5 1.0 1.0 0.6	N =n.	3. 使 用 機 器	・ EM-UTPケ-ブル ・ 光274A・ 情報コンセント ・ スイッチンク HUB	IL ・ パンサーヌネト ・ 虫粉のっき調管ホール 電片名札 ・ 要 ・ 不要
・インターホン設備		機器 1.0 0.6 0.6 0.4	設	_	- 1-9- TA - 無線LAN - パディアコンパーター	支線・亜鉛めっき鋼より線
・火 災 報 知 設 備・・警 備 配 管 設 備		地下及び1階 防振支持の機器 1.0 1.0 1.0 0.6 水槽類 1.5 1.0 1.0 0.6	1/用		その他(- 生放床で ・ GL-000 ・ GL-300 ・ 貯盛下-300以工 (追附を除く)
・構 内 配 電 線 路		- 上層階とは2~6階建の場合は最上階、7~9階建の場合は上層2階、10階~12階建の場合は上層3階	階	1. 工 事 範 囲	· 配管 · 配線 · 呼び線挿入 · 撤去	路 2.地 中 箱 ・ 蓋の記号表示 ・ 鋳型減込み ()
・誘 導 支 援 設 備 ・監 視 カメラ 設 備		13階建以上の場合は上層4階とする。	構	2. ローテンションアウトレット		1) 機器取付高
・監 徳 ガ メ フ 政 編		- 中間階とは地際、1階を除く各階で上層階に該当しないもの。	内		・ ユニット形 ・ 防水形	機器取付高は下記を標準とする。ただし、監督員の指示により変更することがある。
11 工事 仕様		重要機器は次のものを示す。(水槽類には燃料小出し槽を含む。) 配電盤 発電装置(防災用) ・直流電源装置 ・交流無停電電源装置		3.保安器用接地4.引留金物等		名 称 測 点 取付高 (mm) 名 称 測 点 取付高 (mm)
		- 交換機 - 火災報知受価機 - 中央監視装置 - 通信総合盤	交	5.形 式	・ デジタルPBX ・IP-PBX	数 引 用 計 器 地上~窓中心 1.800 火 受信機・副受信機 床上~中心 800~1.500 2.100 災 専 用 総 合 盤 床上~中心 800~1.500
1 共 通 仕 様 (明末な) (明まな) (明末な) (明まな) (明末な) (明まな) (明末な) (明まな) (・設計用鉛直地震力は設計用水平地震力の1/2とし、水平地震力と同時に働くものとする。	換			7
図面及び特記仕様に記載されていない事項は、国土交通省大臣官房官庁営繕部監修の公共建築設備工事標準図(電気設備工事編) 最新版及び、公共建築工事標準仕様書(電気設備工事編)最新版による。	(24) 盤 表 25. 磐 什 ト	示 受注者名で一括発注工事の場合は下請負電気工事業者名も記入する。 等 屋外用盤(キュービクルを除く)は ・ SUS ・ ZSP処理 ・ 樹脂	訳	7. 局線表示盤8.電話設備	・ 面 ・ 多機能電話機 ・ 一般電話機 ・ 玄関子機 ・ I P電話器 ・ P H S	分 電 盤 床上~中心 1.500(上端1,900以下) 知 ベ ル 床上~中心 2,300
	25. 整 住 上 (26)分 電	等 屋外用盤(キューヒクルを除く)は SUS ZSP処理 樹脂		8.电 話 設 備		ス イ ッ チ 床 上 ~ 中 心 1.300 設 発信器 標識 灯 床 上 ~ 中 心 2.100
2 神 起 任 様 1)項目は、番号に 〇印のついたものを適用する。	②分量整集集	① 2. 5 Y 9/1 (ページュ) ・ その他	備	9. 電話機への配線	内線電話 1 台につき次のものを見込む。	コンセント (一般) 床 上 ~ 中 心 300
 1) 項目は、會写に ○ 中の かいたものを適用する。 2) 特記事項のうち選択する事項は ○ 印のついたものを適用する。 	1. 工 事 範				・ TIEF0.65-20 (・ 20 m ・ m) ・ 2号ワイヤブロテクタ1.5 m	コンセント (利益) 床 上 ~ 中 心
	2.配線器	タンブラスイッチは連用大角形ネーム付とする。壁付コンセントは原則として連用大角形とする。ただし2口の場合は複式は使用してよい。			BTIEE 0.4-4P (・ 20m ・ m) ・ 2号ワイヤプロテクタ 1.5 m	コンセント (土間) 床 上 ~ 中 心 800 声
項目特記事項		・ 防水形コンセント (・ 防滴プレート形 ・ ツイストロック形 ・ 露出野 ・ ブラグ付	付)			ブラケット (土間) 床上 ~ 中心 2,100 表示器 床上 ~ 中心 2,300 型 付 発 信器 床上 ~ 中心 1,300
(1)機 材 同山市公共建築課機器材料等指定名簿、設備機材等評価名簿(一社)公共建築協会発行 最新版によ	3.照明器		映		・配管 ・配線 ・機器等取付 ・撤去 ・プレーヤ (・DVD ・ブルーレイ) ・モニタ ・プロジェクタ ・ビデオカメラ	プラケット (競生) 鏡上端~中心
図示する品番・寸法・姿図及び形状は参考であり、製品名及び製造所を指定するものではない。	- 1	LEDの光源色 (・昼光色 ・昼白色 ・温白色 ・電球色) ・ ブローイングエ法に対応するLED照明とする。	像		・マイクロホン ・ CDブレーヤ ・ アンテナ・ダブルカセットデッキ	身障者便所操作盤 床 上 ~ 中 心
1)環 境 へ の 配 慮 国等による環境物品等の調達の推進等に関する法律(グリーン購入法)に定める所により、環境			音郷			身隙者便所スイッチ 床 上 ~ 中 心 600~1,100
負荷を低減できる材料を選択するよう努める。 2) 化学物質を発散する建築材料等 本工事の建物内部使用する建築材料等は、設計図書に選定する所要の品質及び性能を有するもの	4. 非常用照明の照度		響設			
2.7 10. ナが貝と元以りも正米や付号	5. 照明制御の照度	制 定 ・ 明るさセンサーによる照明制御を行う部屋は照度測定を行い測定表を監督員に提出する。 なお測定箇所は監督員の指示による。	一品			動 手 元 開 閉 器 床 上 ~ 中 心 1.500 示 壁 掛 形 親 時 計 床 上 ~ 中 心 1.500(上端1.900以下)
塗料はホルムアルデヒド、トルエン、キシレン、エチルベンゼンを発散しないか、発散が極め	1	照度測定時期 100%点灯時(・ 夜間・・)	NH3			操作スイッチ 床上~中心 1,300 子 時 計 床上~中心 2,300
て少ないものとする。 ② 電 気 保 安 技 術 者 工事現場におく電気保安技術者は、工事期間中の電気工作物の保安業務を行うものとする。		調光制御点灯時 (夜間 ・昼間)		1.工 事 範 囲 2.増 幅 器	・ 配管 ・ 配線 ・ 機器等取付 ・ 撤去	// 聖付インターホン (一般) 床上~中心 1.500
(2)電 気 保 安 技 術 者 工事現場におく電気保安技術者は、工事期間中の電気工作物の保安業務を行うものとする。 (3)工事用電力、水、その他 本工事に必要な工事用電力、水などの費用は受注者の負担とする。	6. EEFヶ-プルのジョイント 7. 照 明 器 具 の 打		拡			端 子 盤 床上~下端 300 壁付インターホン(身障者) 床上~中心 1,100
■ 官公署への諸手続などの費用は受注者の負担とする。	/・184 97 春 長 の 1	型 ・ コート市以外の無明容長 (産外別及び32W相当以上) はすべて接地する。 ・ 接地線は原則として! € 1. 6mm以上とする。ただし、ケーブルの心線数を追加して(配線		4. ワイヤレス受信機	.	保 安 器 箱 天井下~上端 200
(4) エ 事 用 仮 設 物 構内につくることが ・ できる ⊙ できない	設	と同一サイズ、接地線緑色)使用してもよい。	設	5. ス ピ ー カ ー c 辛 号 種 飯 聖		電 取付位置ボックス 床 上 ~ 中 心 300 対数 2 整付位置ボックス(和室) 床 上 ~ 中 心 150 1
(5) 発 生 材 の 処 理 引流しを要するもの。	8. 照度センサ設定器 9. 多重伝送リモコンアドレス送信	- 納入数 個 - 納入数 個	備	6.音量調節器 7.アンテカ		機器収納箱天井下~上端 200
PCB使用機器、水銀使用の管球は関係法令により適正に処理か、建物管理者に引き渡すこと。		後 - 納入数 個 - 納入数 1 個		8. C D 7 1 - + -	.	直列ユニット 床上 ~ 中心 300
の	自己点検送信器					共 直列ユニット(和室) 床 上 ~ 中 心 150 同 日 日 日 日 日 日 日 日 日
(7) 他 工 事 と の 取 合 い ・ はり貫通節の補強及びスリーブ 補強 ・ 別途工事 ・ 木工事 スリーブ ・ 別途工事 ・ 本工事	備 11.分電盤の予備 i		情	1. 工事範囲		
・ 照明器具、幹線等の吊りボルト用インサート	/	を下記のように施工する。 天井スラブの場合・天井又は梁下20cmまで立上げ、中深アウトレットボックスにカバー	IFI	2. マルチサイン装置 3. 出退表示装置		② 配線記号その他
共 · 別途II · カエキ		プレート取付。	戦	1	· 発信器 · 埋込形 · 卓上形	※ 図中配線で寸法記入のないものは、下記による。又、非環境対策型電線・ケーブルの場合はVを追記する。(例 V.VF)
経量鉄骨壁のボックス取付用の下地 別途工事 本工事		二重天井の場合・天井内まで立上げ、中深アウトレットボックスにカパーブレート取付。	表	4. 時 計 表 示 装 置		イ. 電灯設備の場合 電線管は 薄鋼 ねじなし とする。
加速エザ イエザ 埋込形分電盤、端子盤、ブルボックスの仮枠及び埋込部分の補強	12. 引 資 金 物	等 ・ フックボルト (DV14°相当以下) ・ アンカーボルト (DV22°相当以上) 灯 ・ ランプ (・ LEDランプ ・ メタルハライドランプ	示		・ 子時計 ・ 壁掛彩 ・ 埋込形 ・ 天吊形 ・ アナロゲ ・ デジタル	
仮枠 · 別途工事 · 本工事 補強 · 別念工事 · 本工事		・セラミックメタルハライドランプ · 高圧ナトリウムランプ)		5. 予 備 品	・電球、ヒューズ ・ 現用数の2倍 ・ 10個	F2 EEF1.6-20 F3 EEF1.6-30 F2E EEF1.6-20 IE1.6
1月 補強 別途工事 本工事 天井埋込形器具の取付箇所の天井ボード類、下地の切込み、下地の補強		安定器 一般型 低始動電流型 電子式定電力型 低力率 高力率				F4 EEF1. 6-2C × 2 F5 EEF1. 6-2C + EEF1. 6-3C 2F2 EEF2. 0-2C 2F2E EEF2. 0-2C IE1. 6
大井理込形容具の取付画所の大井不一ト類、ト地の切込み、ト地の相強 別途工事 本工事	14 BG FF :Bu	開閉器 ・ カットアウトスイッチ ・ 防水ジョイントユニット	備			
 自動閉鎖装置を取付ける防火戸の切込み、補強及びドアチェック、フロアヒンジ 		囲 ○ 配管 ○ 配線 ○ 機器等取付 ○ 激去	⊣ _		・配管・配線・機器等取付・撤去	□. 期刀放備の場合 —///— 1.0×3(19) ハ. 電気時計・拡声設備の場合 —///— 1.2×2(19) —////— 1.2×3(19) -////// 1.2×5(19)
事		接	V	2. 同軸 ケーブル 3. ア ン テ ナ	- 高周波同軸ケーブル(EM−n C−2 E) ・ ポリエチレジース同軸ケーブ → (EM−S−n C−F B) - AU 1形 · AU 2形 · BS · 110° CS · FM · AM	※ 照明器具用設置ボックスの位置
電気室、自家発電機室などの基礎及びビット (ふたを含む) 別途工事 本工事	力	御 監視 警報盤による代表監視 中央監視盤による監視 操作 現場盤による手元操作 中央監視盤による遠方操作	共	4. アンテナ支持ポールの取付		・非常照明用白熱灯組込器具(電源別置)には、一般用及び非常用位置ボックスを設けること。
・ アンテナ基礎	設	「	同	5. 増 幅 器	· 形式 ()	※ 予備電源別置型の非常照明は、器具内の送り端子を使用時は、配線と同様に耐熱階級を満足すること。 上記により難い場合は、分岐ボックスを設置し、端末配線処理を行うこと。
別途工事・本工事	備	操作電源 ・ 受変電設備の操作電源による。	受	6. 電界強度の測定	・ 要 ・ 不要	
項 8. 合成機脂可とう管 PF管を使用する場合は (タイプー25) 一重管とする。 9. 呼 び線・長さ1m以上の入線しない管路には1.2mm以上の機脂被覆鉄線を挿入する。	A 21 87 & 44	・ その他 生 ・ フックボルト (DV14° 初半以下) ・ アンカーボルト (DV22° 初半以上)	信			
9.77 ひ ** 氏さ1m以上の人様しない官論には1.2mm以上の樹脂板種妖様を挿入する。	4.引留金物	等・フックボルト (DV14°相当以下)・アンカーボルト (DV22°相当以上) 囲・配管・配線・機器等取付・搬去	設			
(10) フラッシブレートの材質 ○ 金属製(SUS 新金属も含む) ・樹脂製	受 2.電 気 方		備			工事名 青果冷蔵庫棟201号室冷凍機ほか改修工事 No.
11. フ ロ ア ボ ッ ク ス ・ コンクリートボックス又はアウトレットボックス		低圧 · 三相3線式200V · 単相3線式100/200V	1		· 配管 · 配線 · 機器等取付 · 撤去	図面名 岡山市建築設備工事(電気)仕様書 縮尺
12. フ ロ ア ブ レ ー ト ・ 水平高健調節付ブレート (空転防止、リング付) とする。 (3) ブ ル ボ ッ ク ス 仕 上 等 ・ F S 形 (埋込部を除く、ふた部分) はメラミン焼付塗装とする。	変	· 単相2線式 · 100V · 200V	レ	2. 電源		岡山市市場事業部 令和7年8月 有限会社
(3) ブル ボックス 世上 寺 ・ FS形 (埋込面を除く、かに取力) はメフミン族刊金装とする。	3. 盤 内 取 付 装 4. 屋 外 変 電 基	_	ター	3. 機 種 4. 通 話 網 方 式	・電話形貌機 スピーカー形貌機 電話形子機 ・親子式 相互式	担当課長 課長補佐 係長 課員 担当者 ワークシステム設計事務所
	電 5.高圧交流負荷開				· 硕士式 · 相互式 · 同時式 · 交互式	
14. カバーブレートの用途別 ・電灯(引、動力(陶)、電話(一)、電気時計(角)、拡声(面)、インターホン(引、 本三(日)・ロバードロス(ボール)・電気時計(角)、拡声(面)、インターホン(引、 本三(日)・ロバードロス(ボール)・ロバール)・ロバードロス(ボール)・ロバードロス(ボール)・ロバードロス(ボール)・ロバール)・ロバードロス(ボール)・ロバール)・ロバードロス(ボール)・ロバール)・ロバードロス(ボール)・ロバードロス(ボール)・ロバール)・ロバードロス(ボール)・ロバール)・ロバードロス(ボール)・ロバール)・ロバードロス(ボール)・ロバードロス(ボール)・ロバール)・ロバードロス(ボール)・ロバール)・ロバードロス(ボール)・ロバール)・ロバード	6. 高圧ケーブルの端末		ールン			TEL. 086-274-5612
表示 表示(多)、テレビ共同受信(①)、火災報知(②)、警備(②) の表示をする。 (15) 電 線 類 ・ EM電線で規格等の定めの無いものは、ハロゲン及び鉛を含まない材料で構成されたものとする	7. 予備品	等・ 電力ヒューズ現用定格値のものを現用数 ・ フック棒	設			設 担当課長 課長補佐 係長 課員 担当者 承認 検図 製図
(16)電線本数、管路等)分電盤、制御盤、端子盤などの2次側以降の配線で、配線経路、電線サイズ、電線本数、	· 備	フック棒トランスの防振ゴムは耐震ストッパー付きとする。	備			備
配管サイズなどは監督員との協議により図面表示と多少相違、増加させてもよい。	I/m		IVITS			
						AT

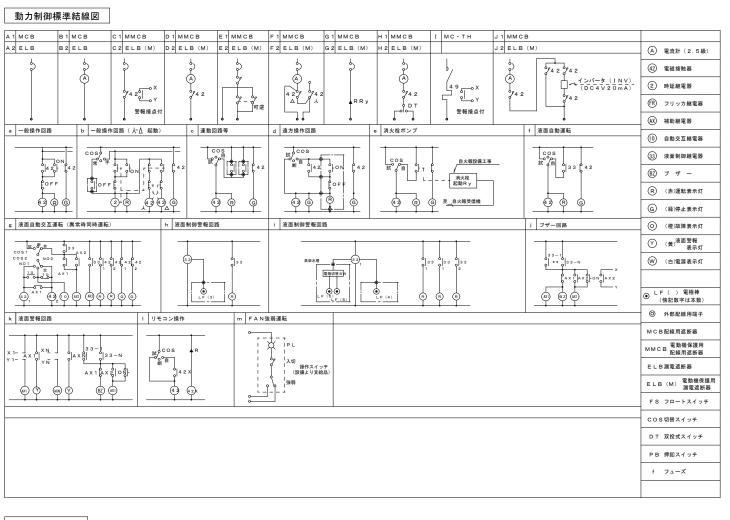

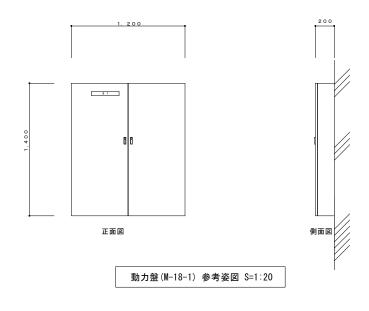

動力盤リスト

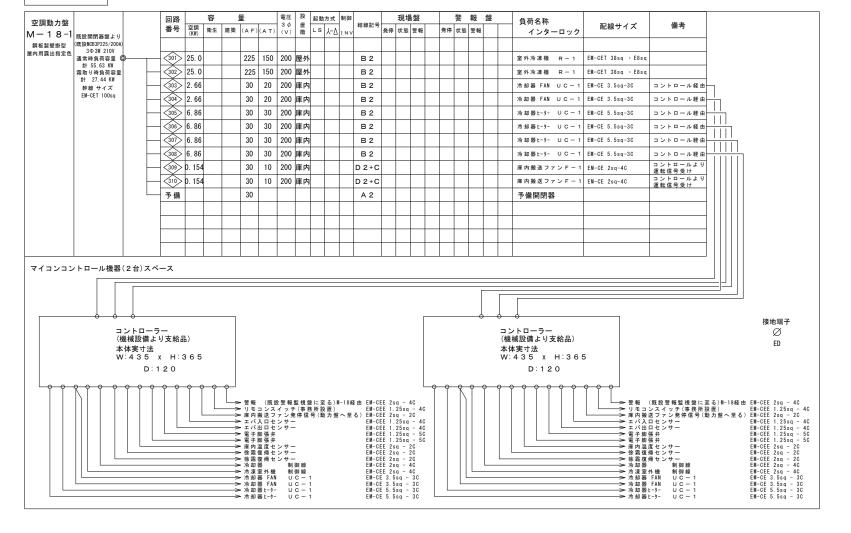


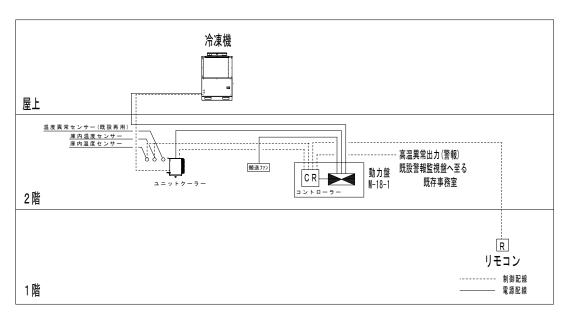

電気配線系統図


	-	工事名	青果冷蔵庫棟201号室冷凍機ほか改修工事				No.		
	3	図面名 動力盤結線図・盤参考 電気配			姿図 泉系統図(201室)		縮尺 A-1 A-3		E-2/7
	固山市		市場	事業部 令和7年8月		有限会社			
		担当課長	課長補佐	係長	課員	担当者	ワークシ	/ステム設	計事務所
	建						₹ 702-8006		
	築						岡山市中区藤崎623-		
	^						' ' '	ΓEL. 086-2	74-5612
		担当課長	課長補佐	係長	課員	担当者	承認	検図	製図
	設								
	備								


A1

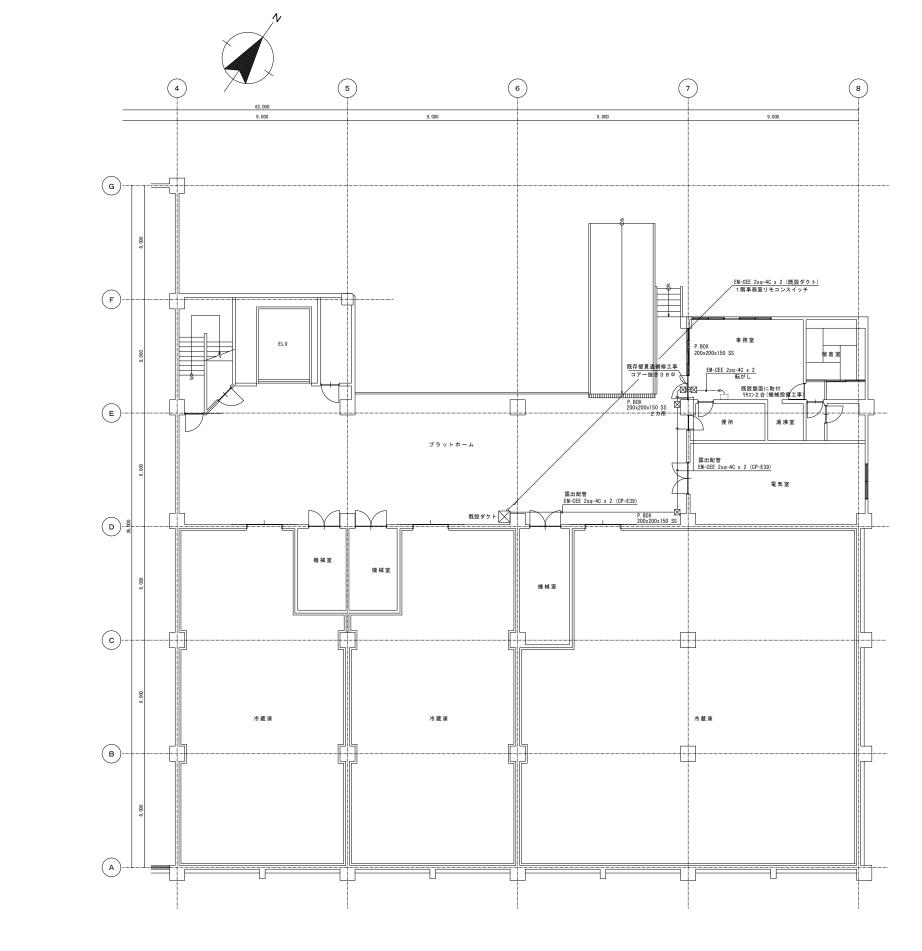

	1階	平面図(改作	修後)	S=1/100	
--	----	--------	-----	---------	--

_									
	-	工事名	青果冷蔵庫棟201号室冷凍機ほか改修工事				No.		
	3	図面名	青果冷蔵庫棟 動力設備(改修後) 1 階平面図			縮尺 A-1 A-3	1/100 1/200	E-3/7	
	岡山市		市場引	第 業 部	令和7年8月		有限会社		
Γ		担当課長	課長補佐	係長	課員	担当者	ワークシ	ステム設	計事務所
	建 築						〒702-8006 岡山市中区藤崎623-1 TEL.086-274-5612		
	-n	担当課長	課長補佐	係長	課員	担当者	承認	検図	製図
	設備								

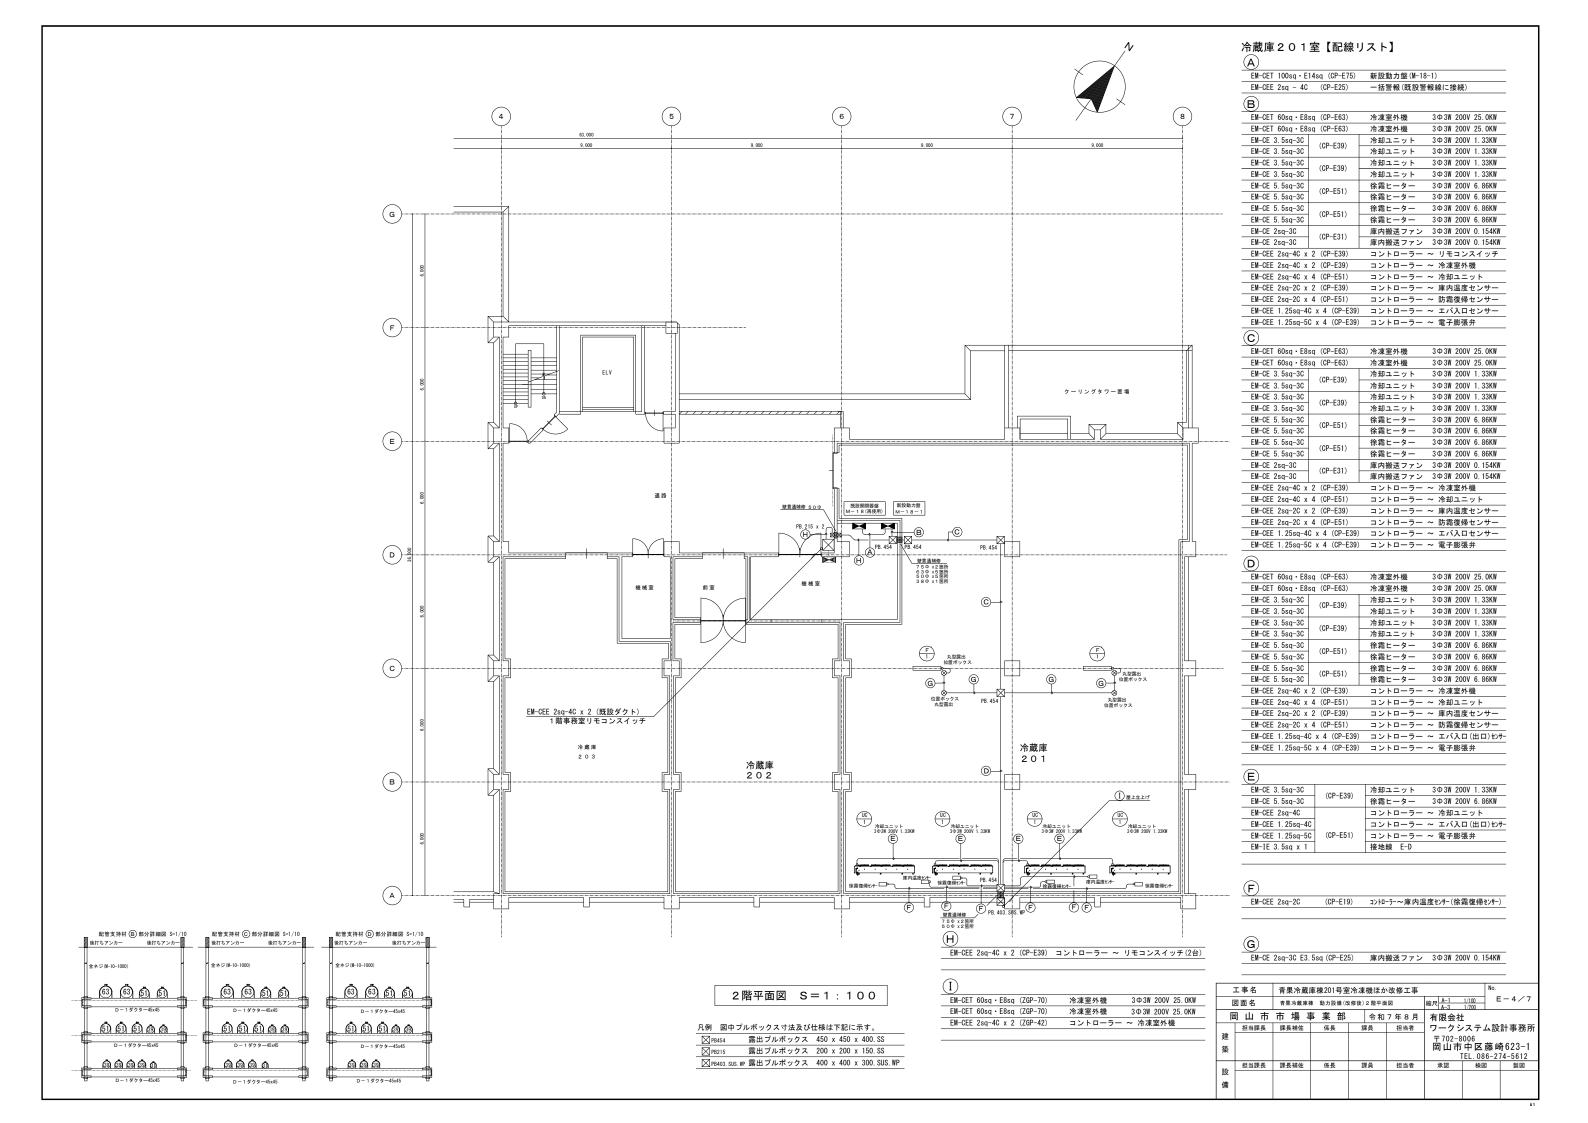

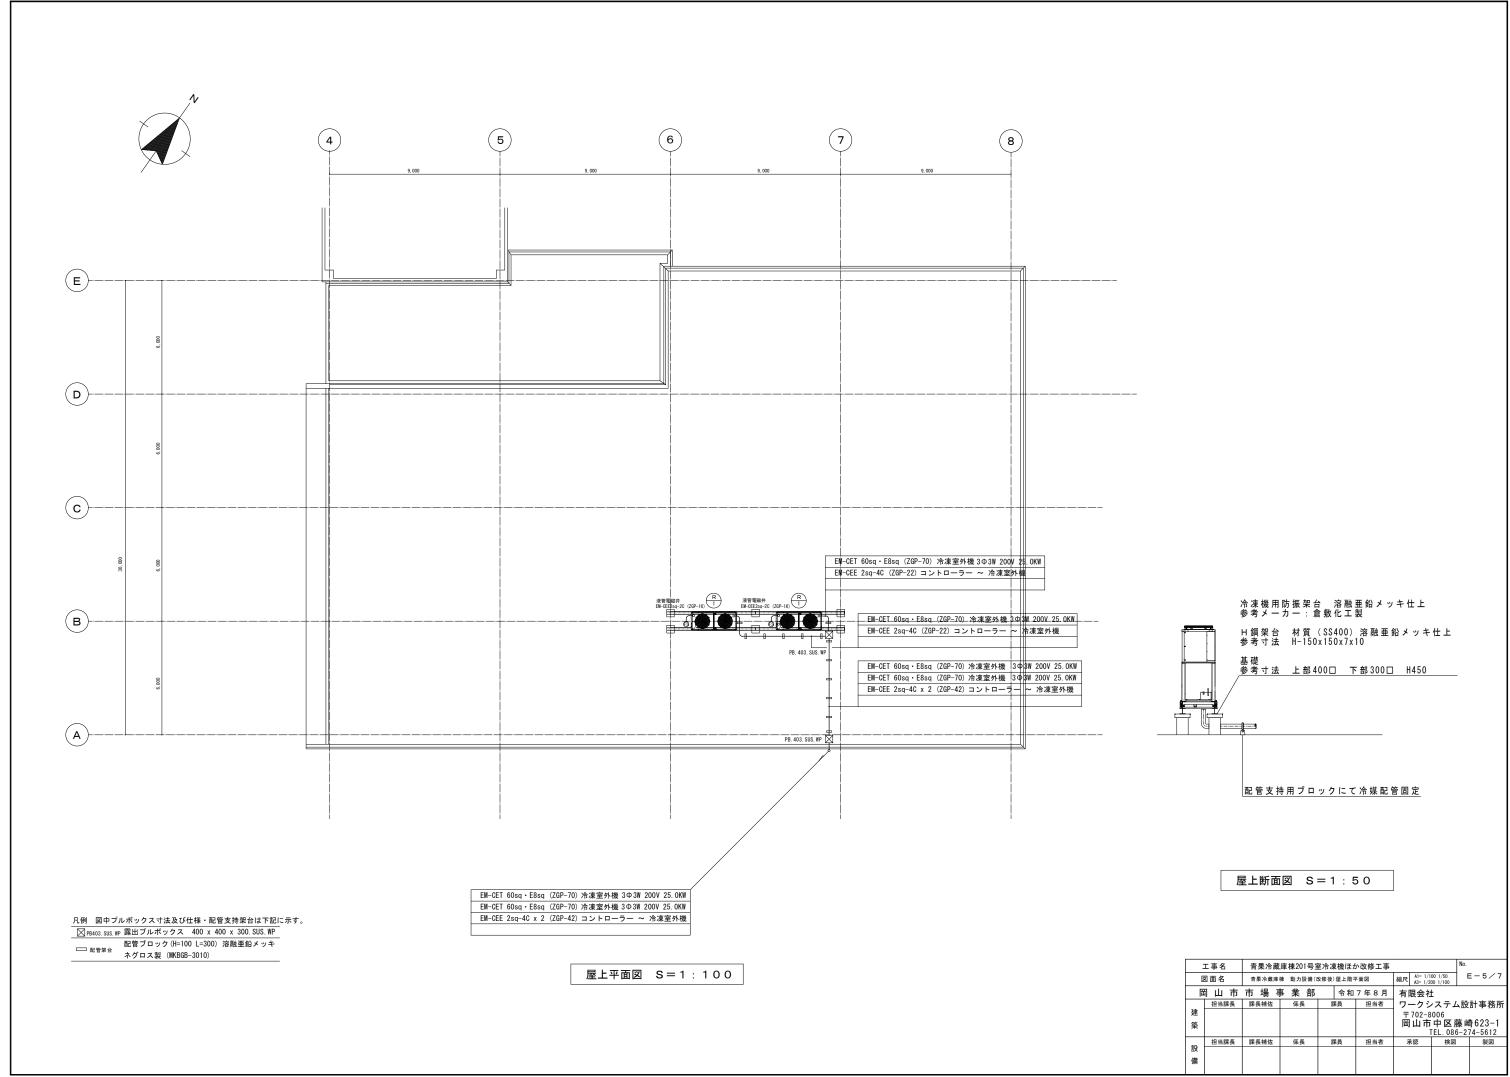

A1

